

 UNIVERSIDADE FEDERAL DE SANTA CATARINA	<b>ETUSC - DIVISÃO DE OBRAS</b>		Resp.: Mayr
	Serviço:	001   2009	Data: 11 mar 09
	Objeto:	reforma emergencial do balcão de empréstimo	
	Local:	BIBLIOTECA UNIVERSITÁRIA	



O atual balcão de empréstimo, no pavimento superior da BU, apresenta, desde a sua adaptação para implantação de sistemas informatizados na década de 90, graves problemas ergonômicos. Já há alguns anos as condições de trabalho foram avaliadas pelo pessoal de Saúde do Trabalho que recomendou mudanças para melhorar as condições ergonômicas para o pessoal de atendimento.

A intenção da administração da BU era de resolver o problema do balcão quando da sua transferência para o pavimento térreo. Com a demora deste processo, decidiu-se reformar emergencialmente o balcão existente de maneira a melhorar as condições de trabalho de maneira mais rápida.

A solução proposta, em componentes modulares, a serem construídos fora da obra, conforme desenhos anexos e descrição abaixo, leva em conta que esta não é a solução definitiva, e portanto deve ser econômica pelo aproveitamento do material existente, e que o tempo de execução e os trabalhos dentro da BU devem ser minimizados, evitando ruídos, poeira e a interrupção do atendimento.

#### Descrição dos serviços:

##### 1. Divisória em alumínio e vidro:

- a. especificação: desmontagem do conjunto existente e remontagem com aproveitamento e acréscimo de perfis de alumínio e vidros, conforme material existente e em nova posição e paginação, com espaçamento dos montantes verticais em múltiplos de 60cm, incluindo porta, visores e furos em vidro.
- b. quantidade: 34,00 m<sup>2</sup> (sendo 13,00 com material novo)
- c. custo estimado: R\$ 1.500,00

##### 2. Elevação de piso:

- a. especificação: módulos de (A) plataforma, (B) complemento e (C) degrau, conforme projeto, em compensado 18mm com faces escurecidas (ref. Osmocolor), com tampo e bordas do tampo revestido em carpete de polipropileno 7mm, 920 gr/m<sup>2</sup>, como na sala de capacitação (ref Beaulieu Berber Point Ágata). A altura da

MAYR 9963.8762



plataforma deve ser ajustada para que a distância do topo do balcão existente seja de 72cm. A borda inferior deve ter acabamento em borracha para proteção da umidade, evitar movimentação e minimizar ruído. Observar que a largura acabada do módulo deve levar em conta a espessura do carpete.

- b. quantidade: 9 peças de (A), 4 de (B) e 4 de (C)
- c. custo estimado: R\$ 5.700,00

3. Mesa lateral:

- a. especificação: componente conforme projeto, em MDF 18mm com acabamento melamínico branco nas faces internas e externas. A borda inferior deve ter peças de ajuste para regular altura e nível.
- b. quantidade: 4 peças
- c. custo estimado: R\$ 1.800,00

4. Gaveteiro:


- a. especificação: componente conforme projeto, em MDF 15 mm e chapa dura de 3mm (fundos de gaveta) com acabamento melamínico branco, com fechadura de cilindro e puxador metálico do tipo concha embutido para cada gaveta.
- b. quantidade: 4 peças
- c. custo estimado: R\$ 900,00

5. Pequena divisória:

- a. especificação: componente conforme projeto em MDF 18 mm cor azul, com fixação no balcão e na mesa.
- b. quantidade: 4 peças
- c. custo estimado: R\$ 600,00

6. Complemento do tampo:

- a. especificação: componente conforme projeto em madeira de lei maciça (louro freijó) encerada, espessura mínima 25mm, com chanfro e boleados na borda livre. Esta peça fará a união entre as mesas e o balcão existente por meio chapas metálicas 2 x 2 x 1/16 fixadas com parafusos.
- b. quantidade: 4 peças
- c. custo estimado: R\$ 900,00

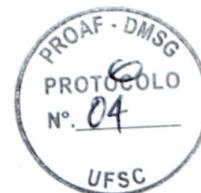


7. Acabamentos e limpeza:

- a. especificação: recuperação de furos e pequenos defeitos no tampo do balcão existente, execução de furos para passagem de fiação com peça de acabamento em plástico e limpeza geral do local, eliminando os vestígios de obra.
- b. quantidade: tarefa
- c. custo estimado: R\$ 600,00

Total: R\$ 12.000,00

O tempo de execução, incluindo para a construção dos móveis está estimado em 21 dias. A construção dos componentes deverá ser feita fora e a montagem programada em acordo com administração da Biblioteca Universitária. Acompanham esta descrição um conjunto com 09 desenhos no formato A4.

Florianópolis, 11 de março de 2009

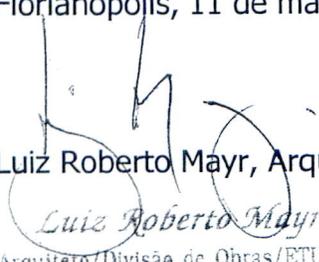  
Luiz Roberto Mayr, Arquiteto.

*Luiz Roberto Mayr*  
Arquiteto/Divisão de Obras/ETUSC  
MASIS nº 110790 - SIAPE nº 1160133

PROAF - DMSG  
PROTÓCOLO  
Nº. 05  
UFSC

UFSC·ETIUSC


objeto PORTÃO FCA

conteúdo FEFOLINK BALCÃO

ref | val | 19 | data | 09

etapa | espec. | desenho |  
FB | ALG | 01,09 |

LUIZ ROBERTO MAYR. ARQUITETO

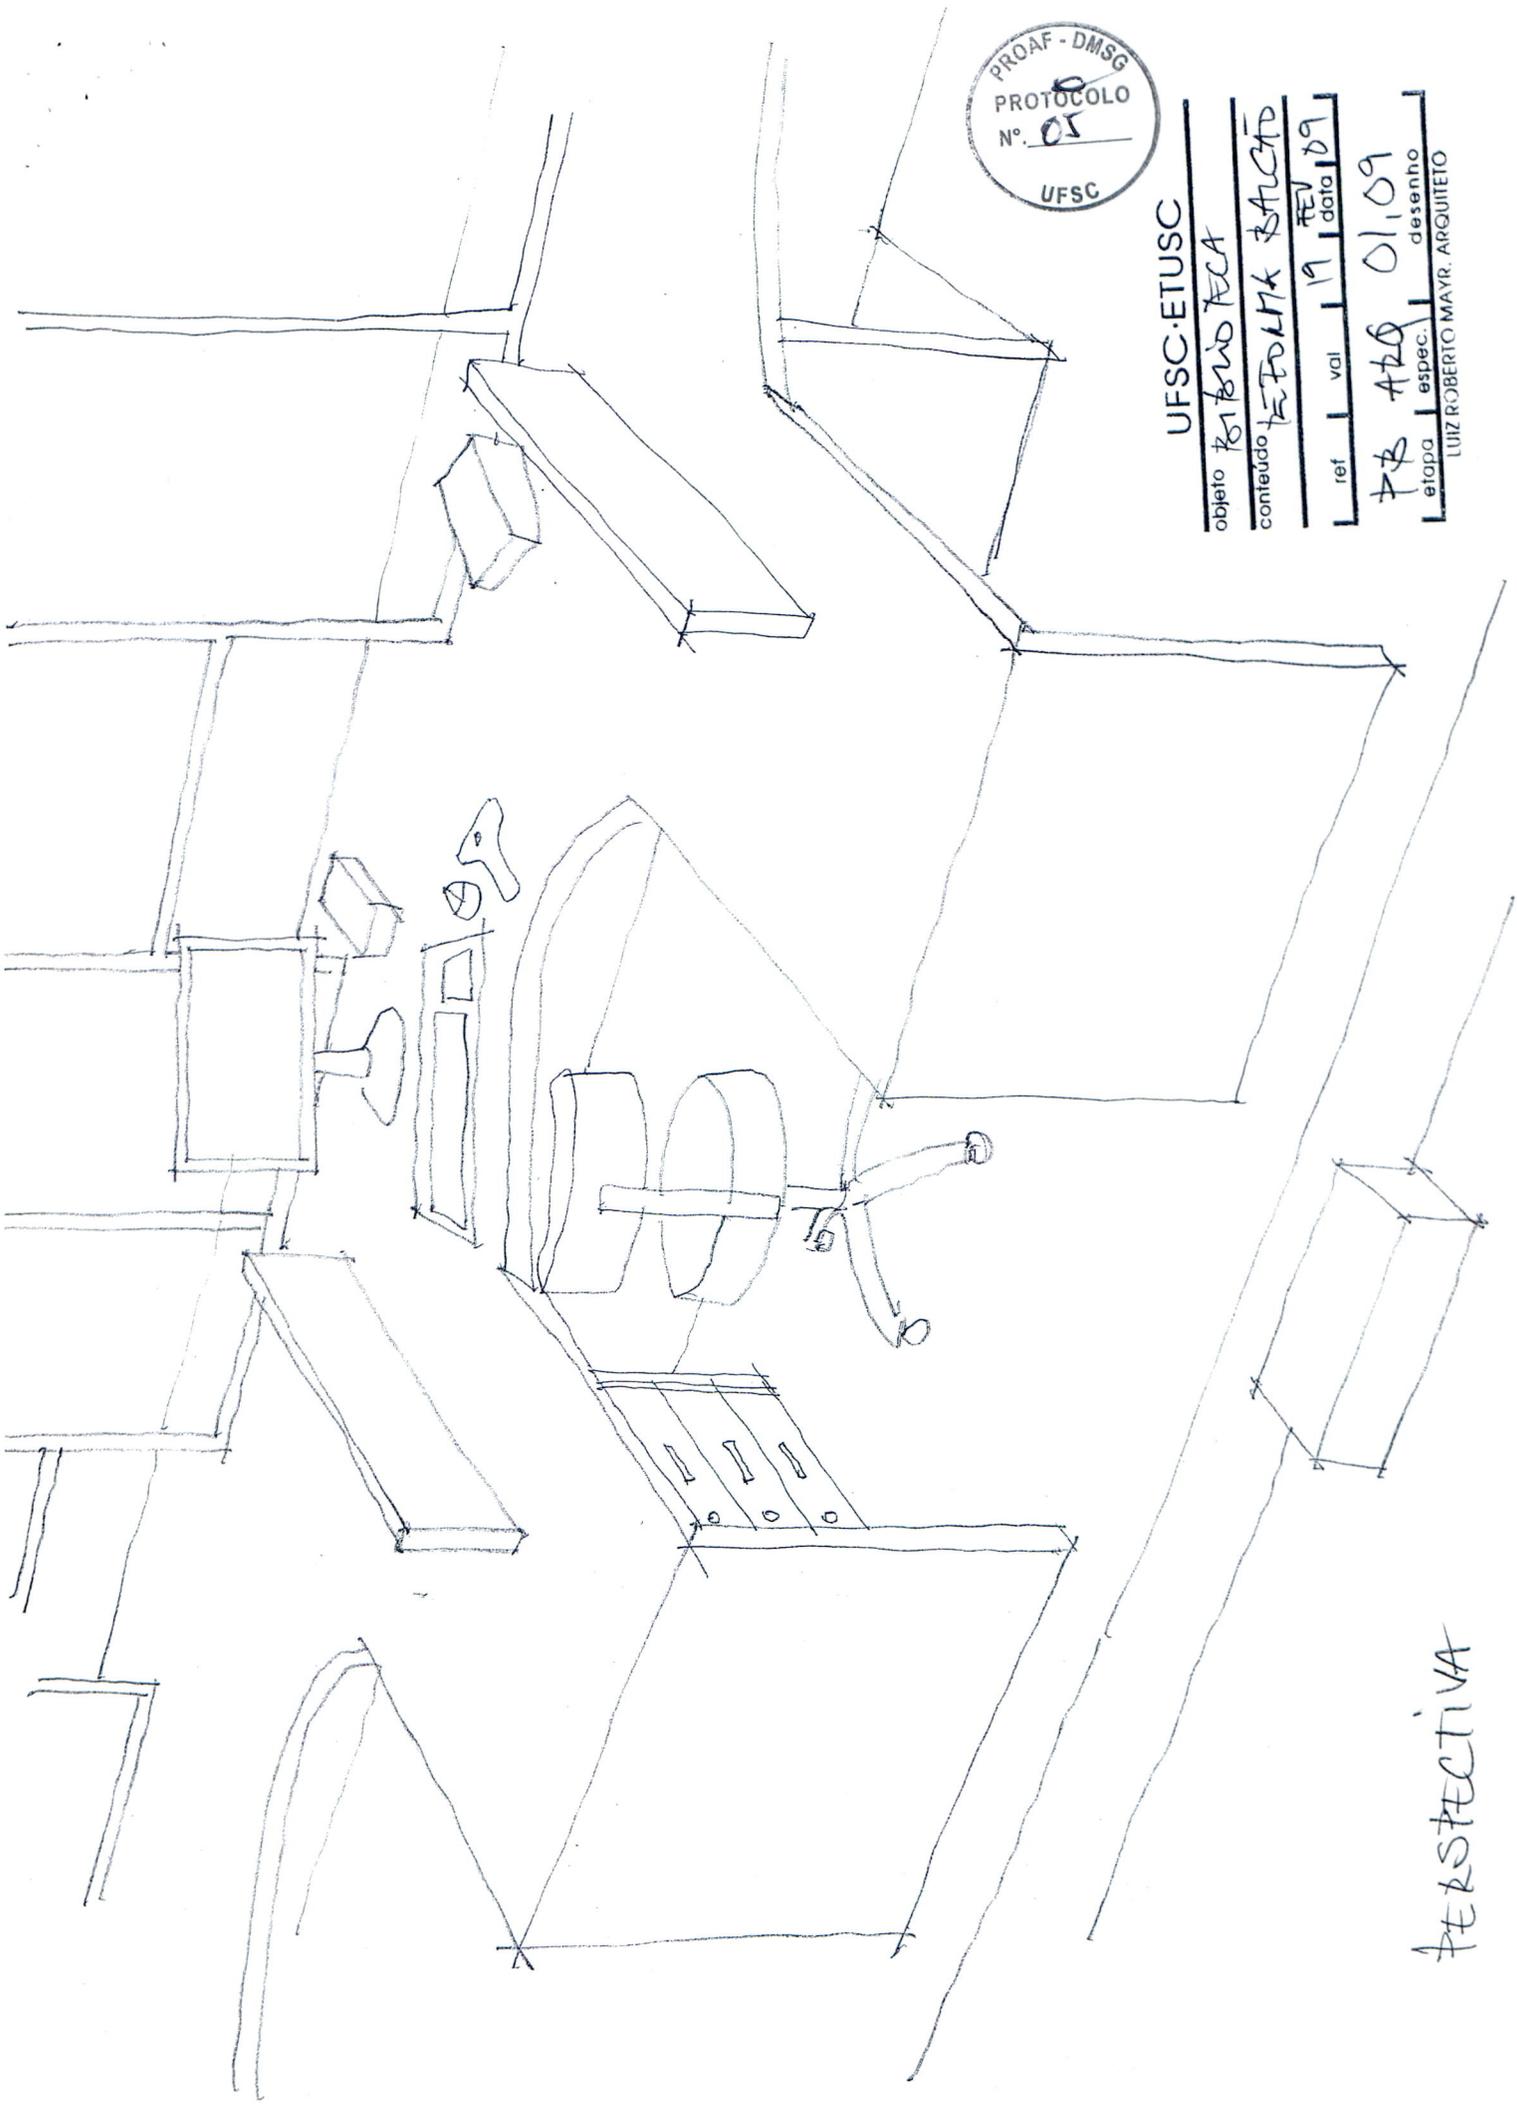


FEFOLINK BALCÃO







90 30 60 60 30 30

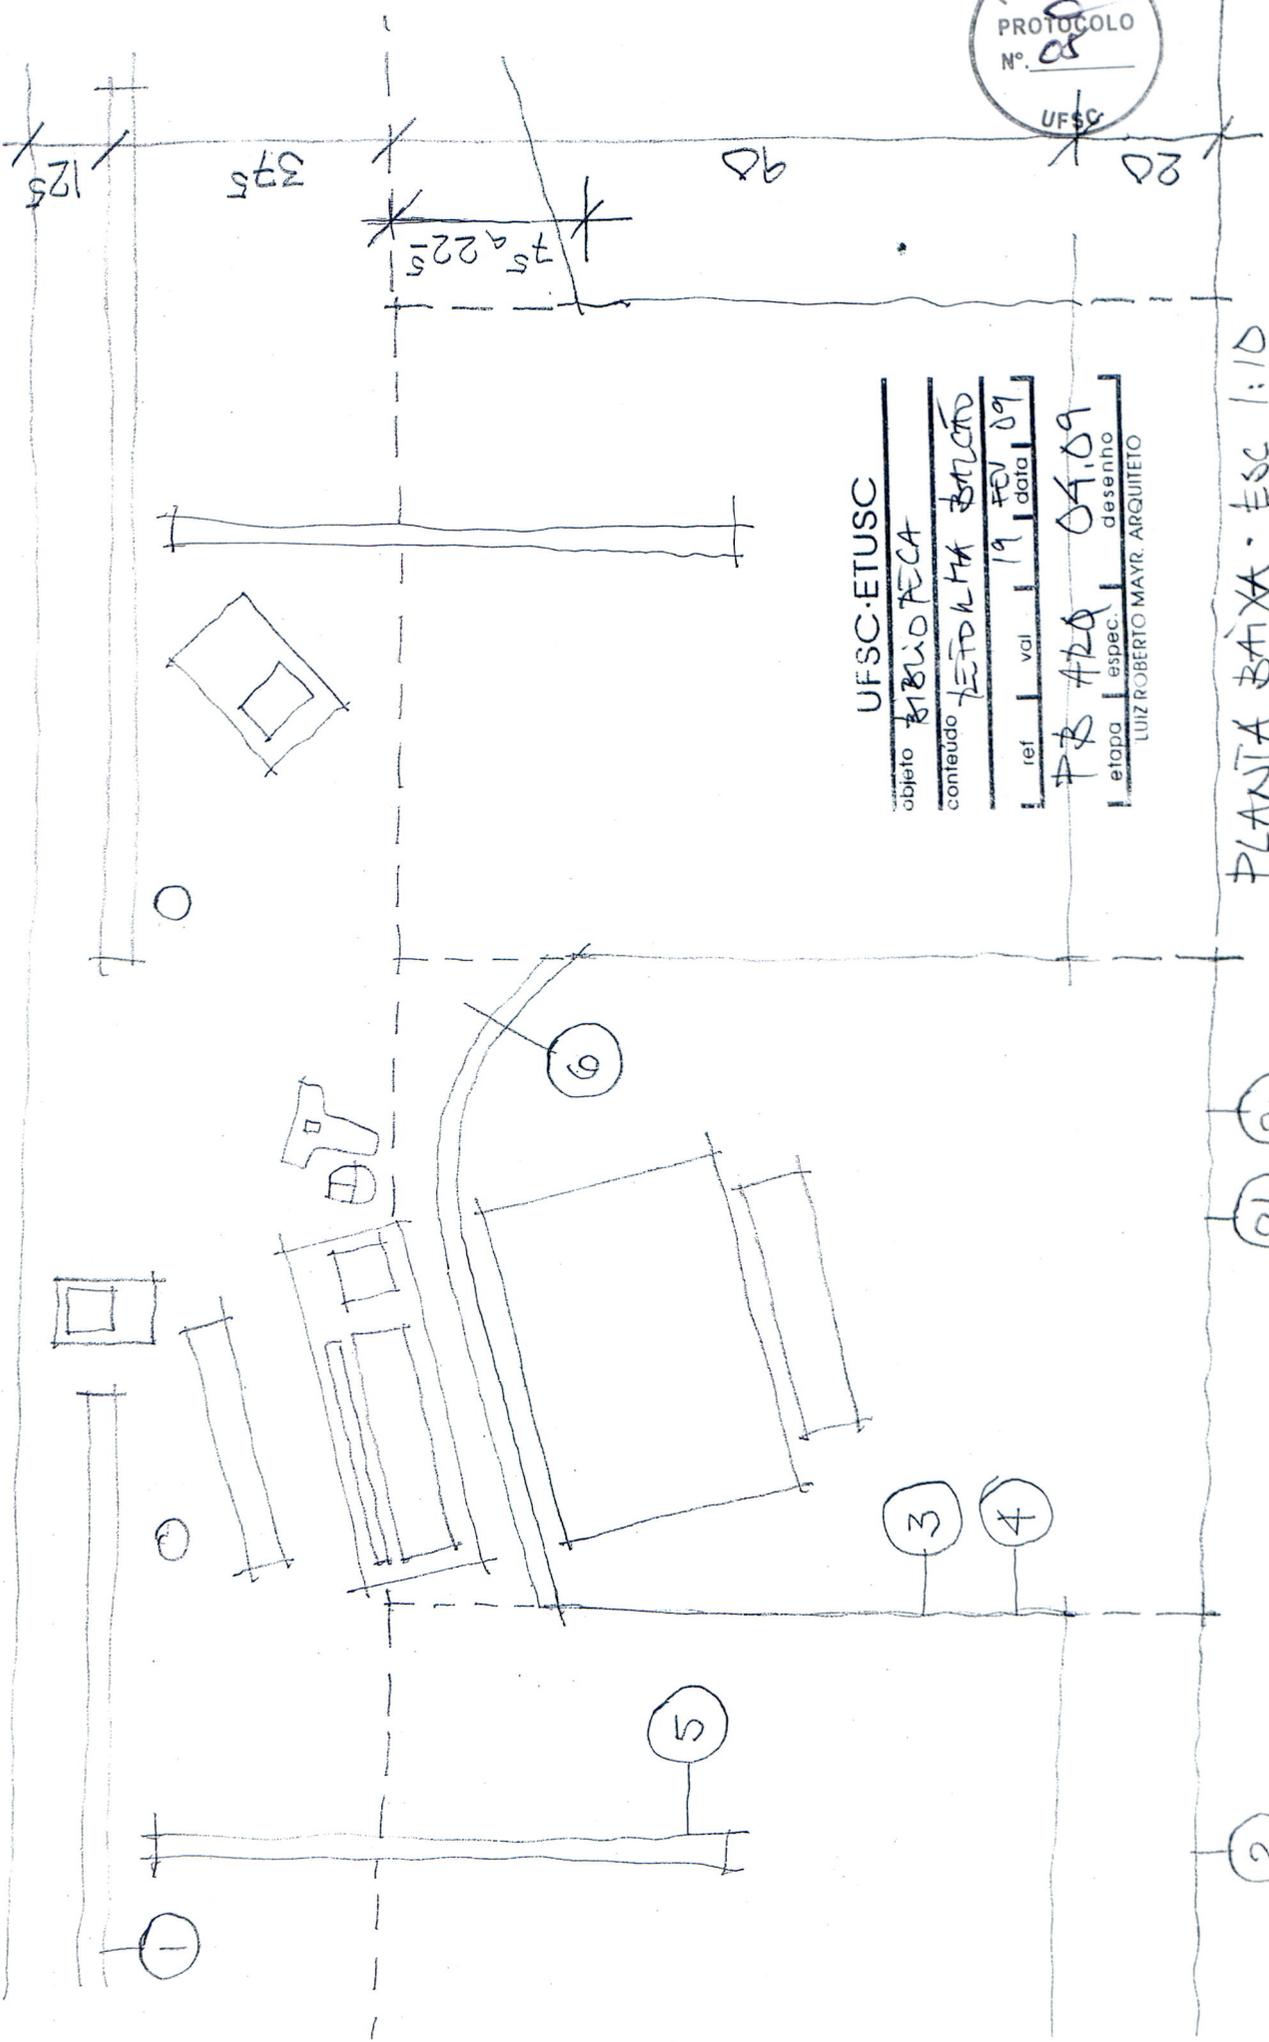

UFSC-ETUSC

objeto BIBLIOTECA

conteúdo LEITORIA BANCADA

ref | val | 19 | data | 09

PR 420 04.09

etapa | espec. | desenho

LUIZ ROBERTO MAYR, ARQUITETO


PLANTA BAIXA - ESC 1:10

2 2b 2c



COMPONENTE ②


A. PLATAFORMA

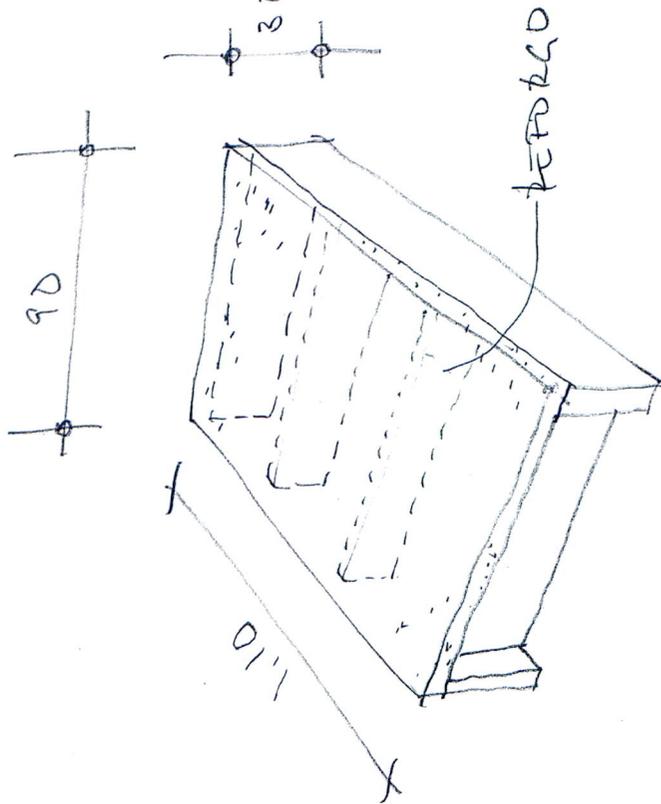

QUANTIDADE: 9 PCS.


- TAPPO REVESTIDO COM CARPETE A 20L
- ESTRUTURA EM COMPENSADO 18mm

B. COMPENHEND NO ALMARRAZO

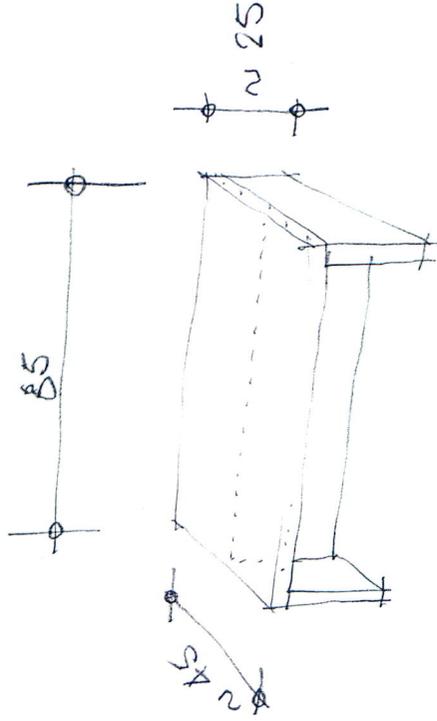

QUANTIDADE: 4 PCS.

- ESTRUTURA EM COMPENSADO 18mm
- TAPPO REVESTIDO

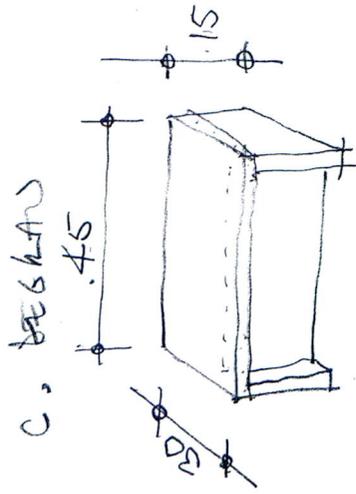

QUANTIDADE: 4 PCS.

- ESTRUTURA EM COMPENSADO 18mm
- TAPPO REVESTIDO



COMPONENTE ②

UFSC-ETUSC

OBJETO: BIBLIOTECA


CONTEUDO: REFORMA BALCÃO

ref: val: 19 data: 09

etapa: 06.09

desenho: LUIZ ROBERTO MAYR, ARQUITETO

③ HÓRULO DE MESA LATERAL

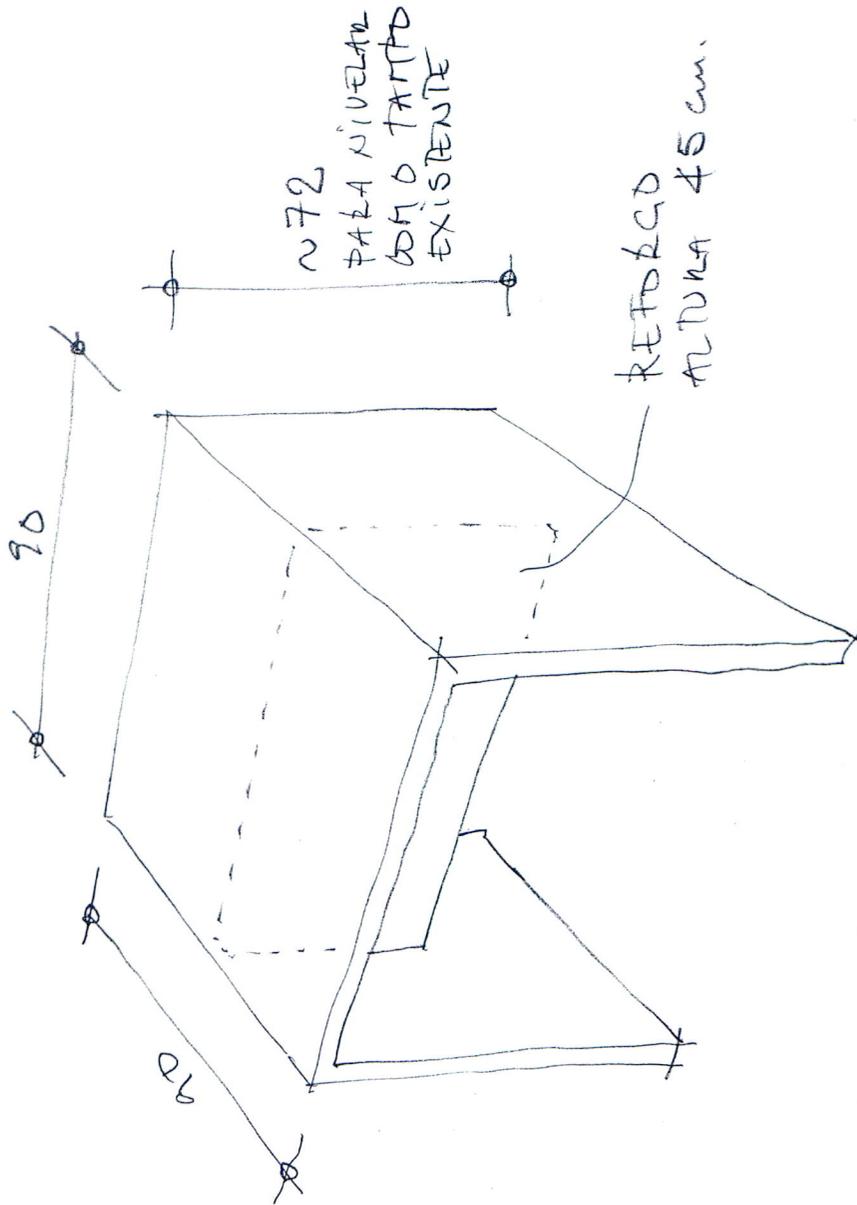

QUANTIDADE: 4 PEGAS.  
ESTRUTURA EM MDF 18mm  
COM ACABAMENTO BRANCO.



COMPONENTE ③

UFSC·ETIUSC

objeto

BIBLIOTECA

conteúdo

BIBLIOTECA BALCÃO

rel

vol

19

FEV

data

09

FB

ARQ

07.09


desenho

espec.


desenho

LUIZ ROBERTO MAVR. ARQUITETO


6) COMPLEMENTO DO TAPPO

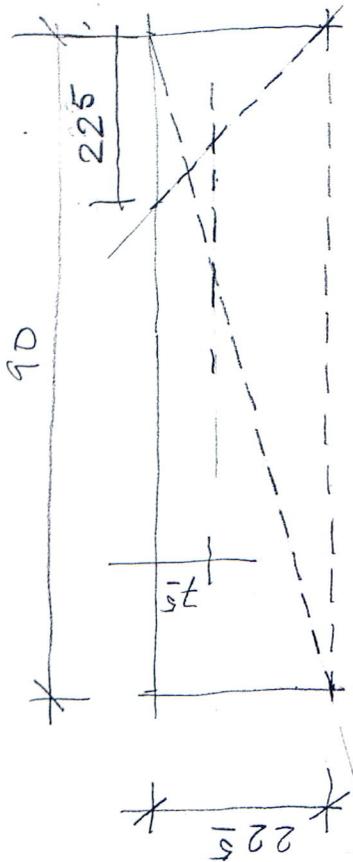


LINHAS DE MARCAGÃO 1:10

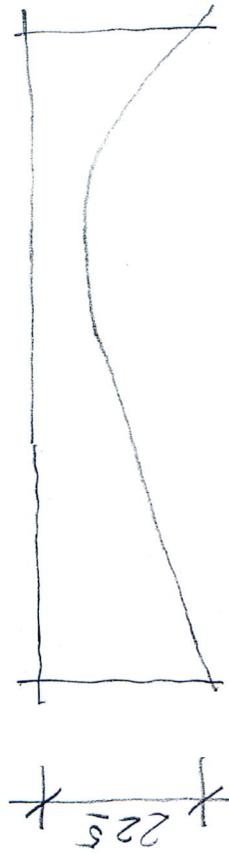

LINHA DE CORTE 1:10

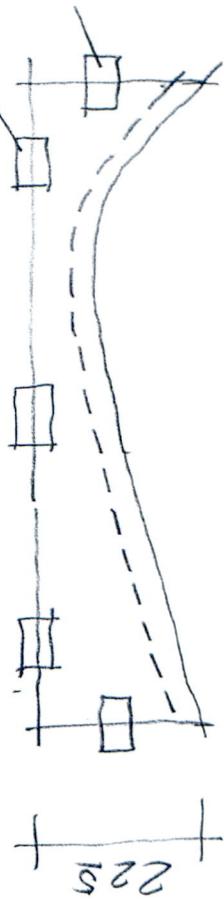

LINHA DE DEBATE 1:10

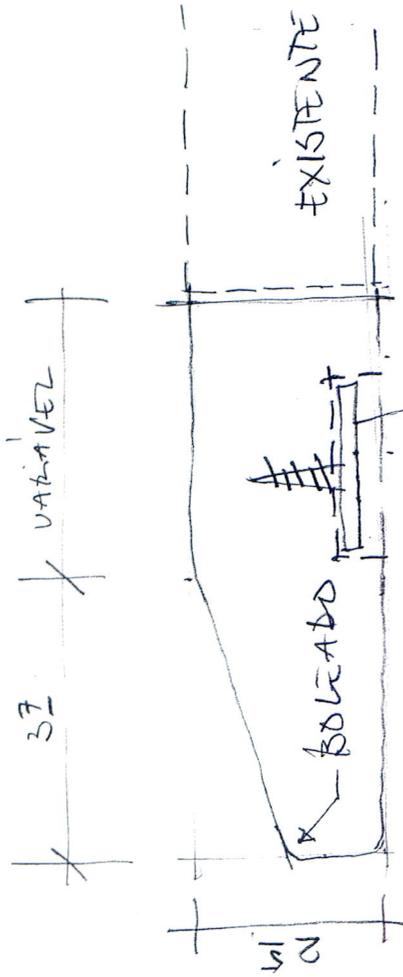

PERFIL DO TAPPO

CHAPA METÁLICA  
PARA UNÍTO COM  
MESA LATERAL

COMPONENTE 6

UFSC-ETUSC
objeto BIBLIOTECA
conteúdo REFORMA BANCÃO
ref val 19
FEV data 09

PR	ARQ	09.09
etapa	espec.	desenho
LUIZ R. BERTO MAYR, ARQUITETO UFSC		





ETUSC – DIVISÃO DE OBRAS

**MEMORANDO**

Data:	02 abr 2009	MEMO N°.	sn
De:	Luiz Roberto Mayr		
Para:	Diretor do ETUSC		
Ciência:	Chefe da Divisão de Projetos		
Ref.:	BIBLIOTECA UNIVERSITÁRIA   ALTERAÇÃO DE LAYOUT		

Encaminho anexo dois desenhos que apresentam estudo para a mudança de layout na BU. A solução foi formulada com base em informações sobre funcionamento de bibliotecas e em colaboração com a sua direção.

Estas alterações, ainda que muito significativas do ponto de vista da melhoria do funcionamento da biblioteca, impactam pouco a infraestrutura existente, em grande parte aproveitada para minimizar o custo da reforma. Por outro lado, existem investimentos em melhoria do conforto para usuários e servidores que devem ser feitos independentemente destas alterações, isto é, impactam os custos mesmo que seja mantido o layout atual.

Assim, sugerimos uma avaliação preliminar por parte da Administração sobre a conveniência de realizar esta reforma em conjunto com os demais investimentos previstos para a BU.

Saudações,

Luiz Mayr, Arquiteto

*Luiz Roberto Mayr*

Arquiteto/Divisão de Obras/ETUSC  
MASIS n° 110790 - SLAPE n° 11601

UFSC: ETUSC

objeto: BIBLIOTECA UFSC


conteúdo: MODERNIZAÇÃO


ref: 31/04/09

ET 2.2

etapa: desenho

LUIZ ROBERTO MAYR, ARQUITETO

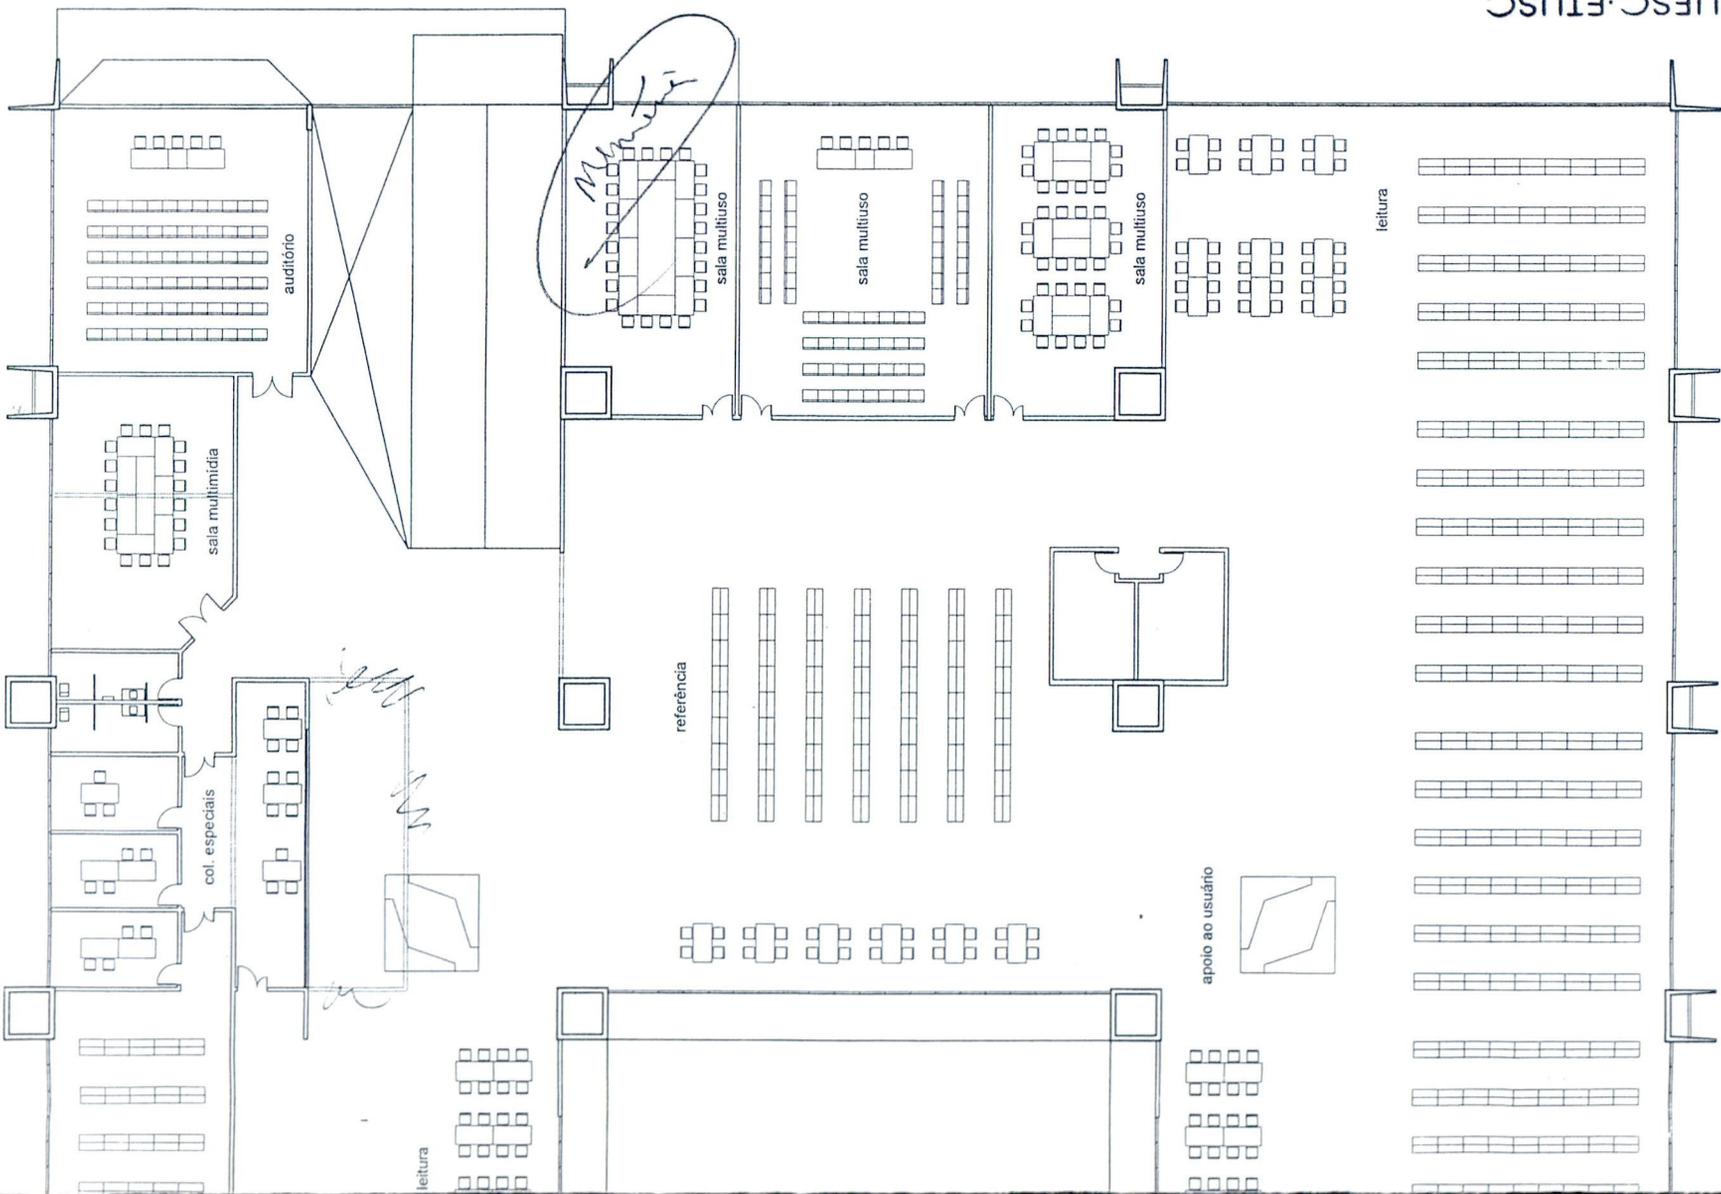

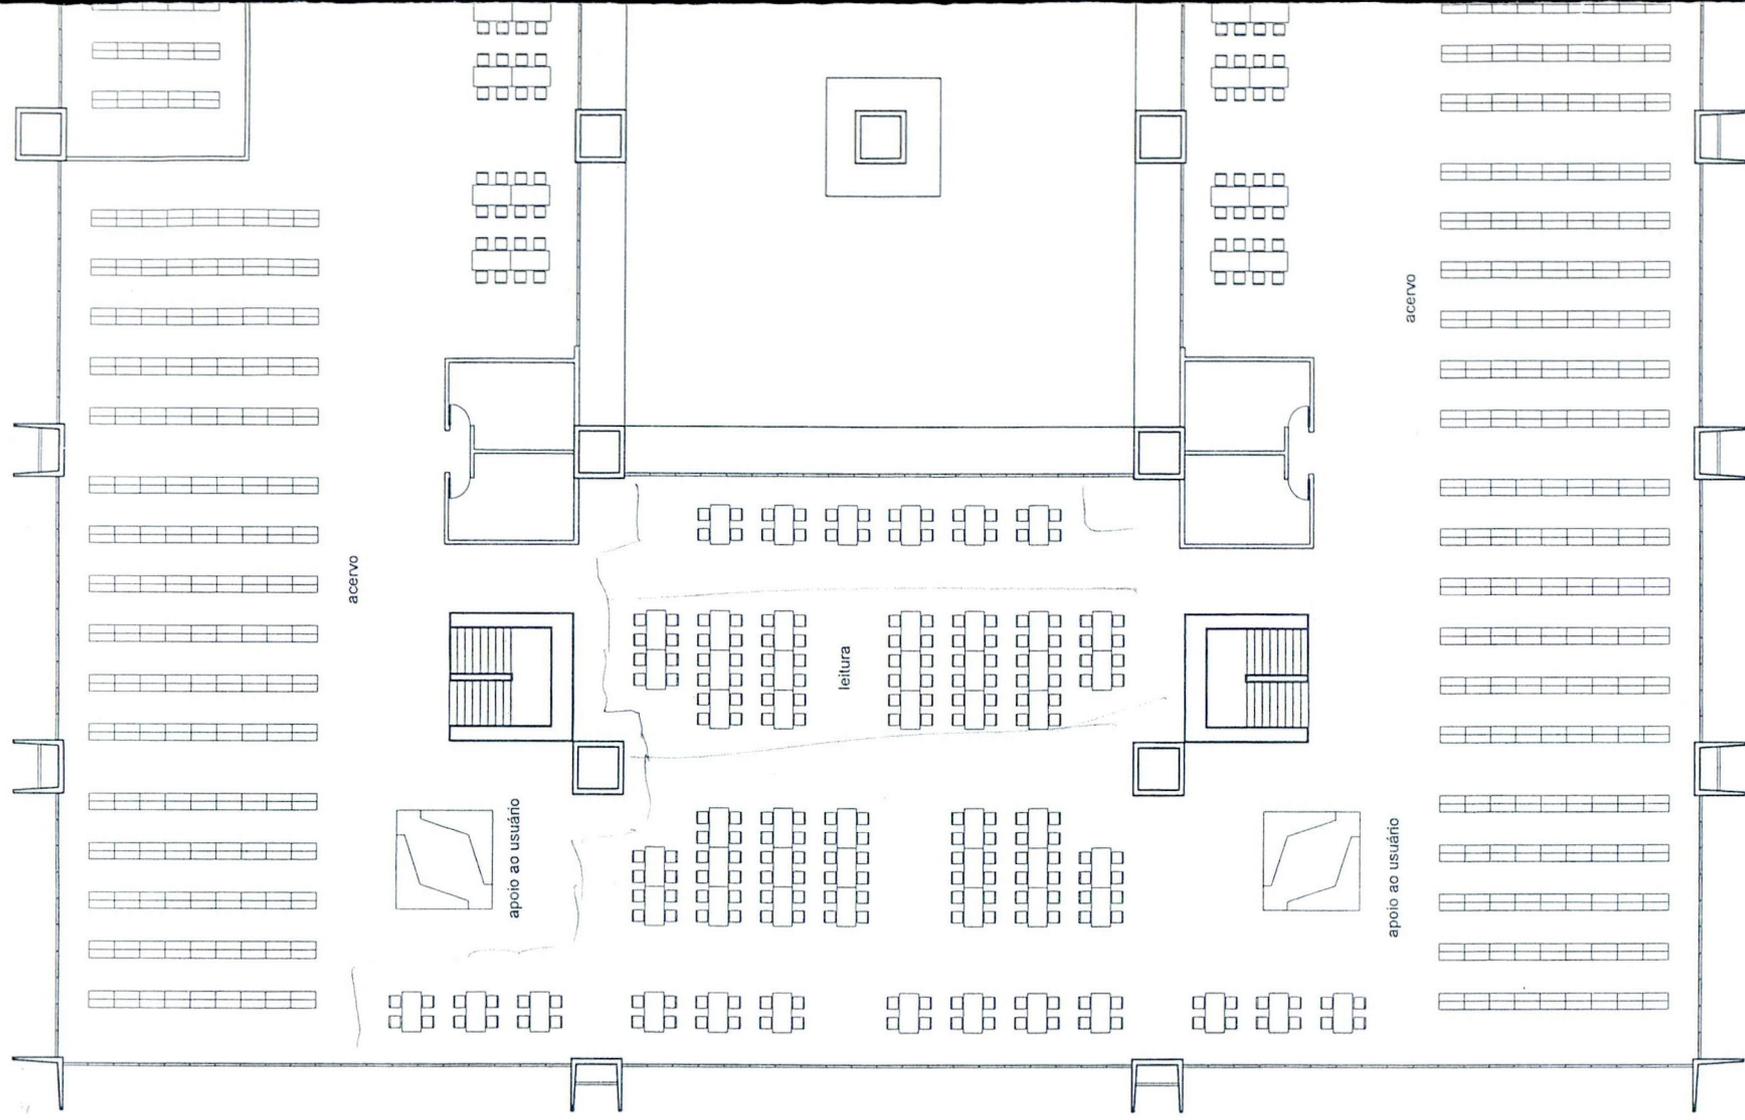

BIBLIOTECA UNIVERSITÁRIA - PAVIMENTO SUPERIOR


UFSC-ETUSC


objeto: BIBLIOTECA UT6C

conteúdo: HUBAVALA LABDUI

rel: 31 | vol: MAR 89 | doi: MAR 89

etipo: desenho | espec: desenho | LUIZ ROBERTO MAVR, ARQUITETO

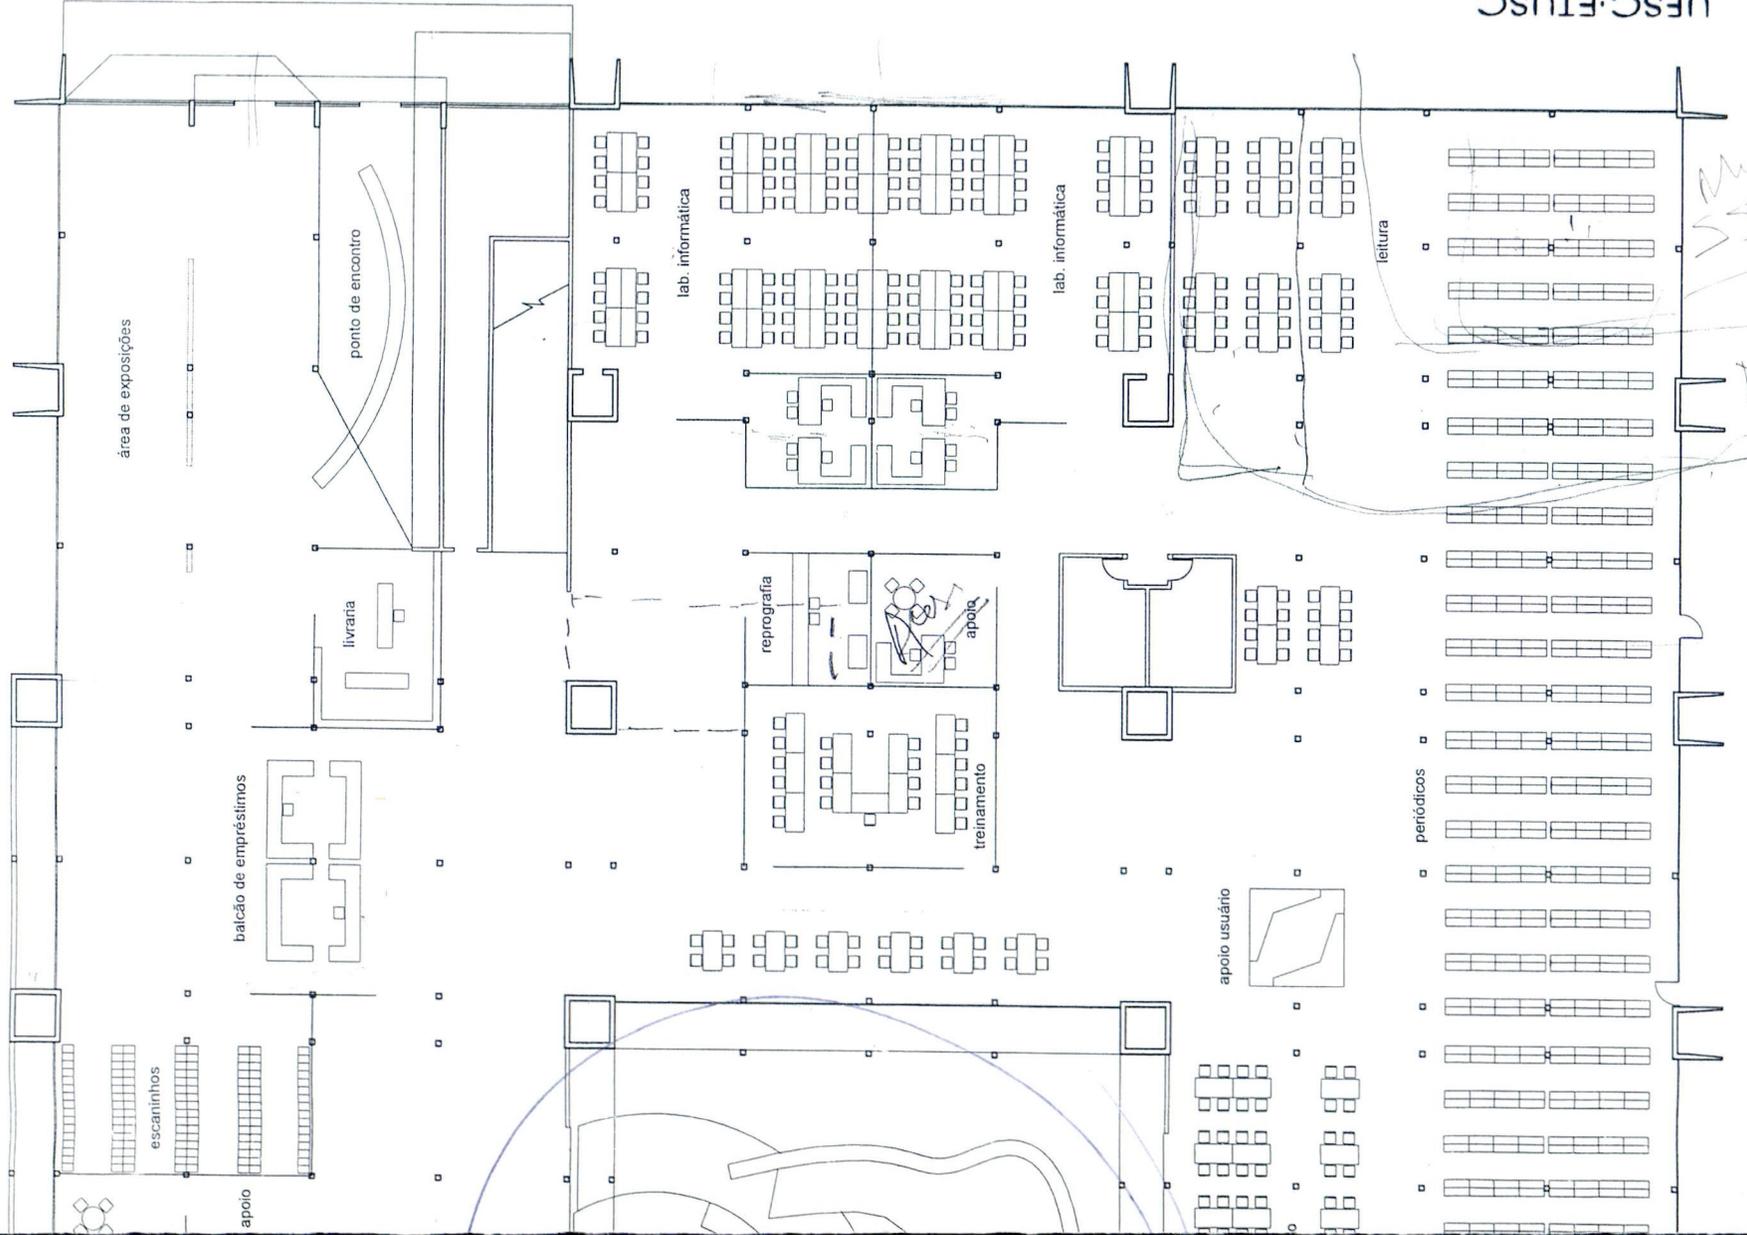

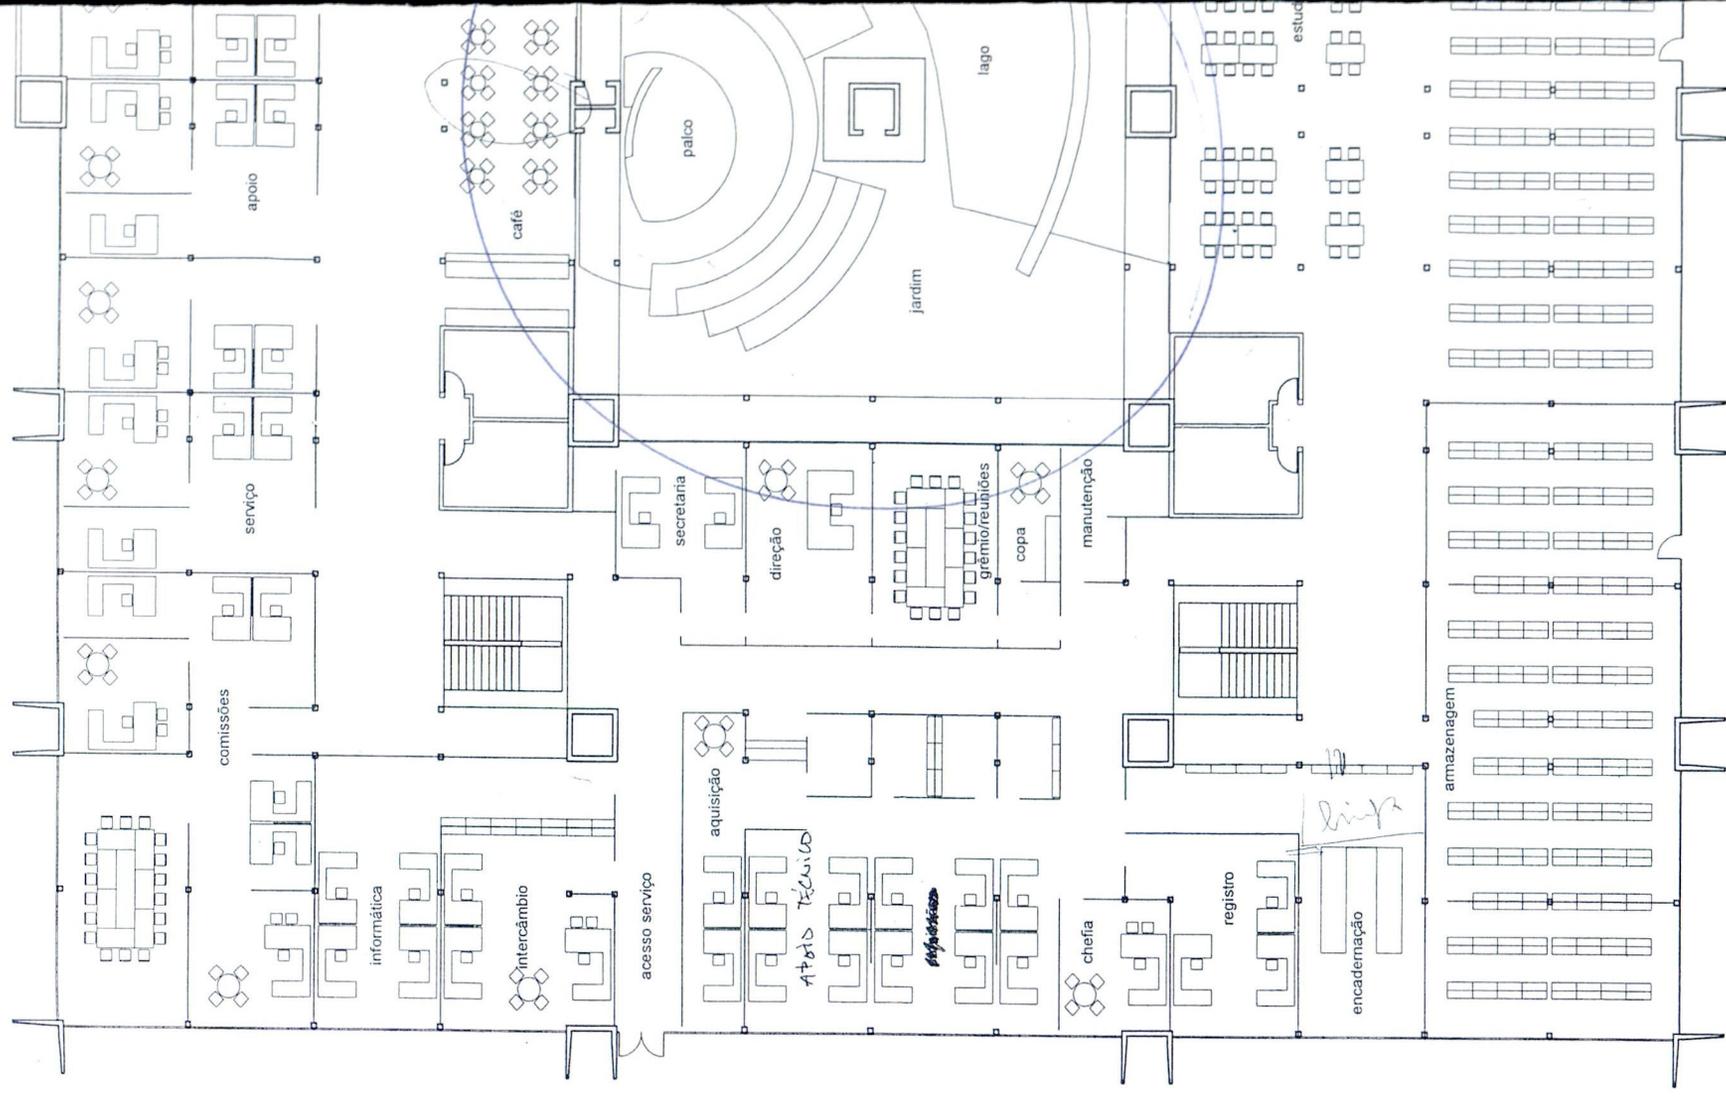

BIBLIOTECA UNIVERSITÁRIA - PAVIMENTO TÉRREO



SERVIÇO PÚBLICO FEDERAL  
UNIVERSIDADE FEDERAL DE SANTA CATARINA  
BIBLIOTECA UNIVERSITÁRIA



Memo. BU.032/FAEU/2009 Florianópolis, 28 de abril de 2009.

À FAPEU


Solicitamos a Vossa Senhoria contratação de serviço para confecção de um móvel para o balcão de empréstimo da Biblioteca Central.  
Informamos que o valor orçado em R\$12.000,00 será pago com verba do Projeto3432008


Na certeza do pronto atendimento, agradecemos,

Atenciosamente

Narcisa de Fátima Amboni  
Diretora /BU/UFSC  
Gestão 2008-2012 Inovação e Qualidade



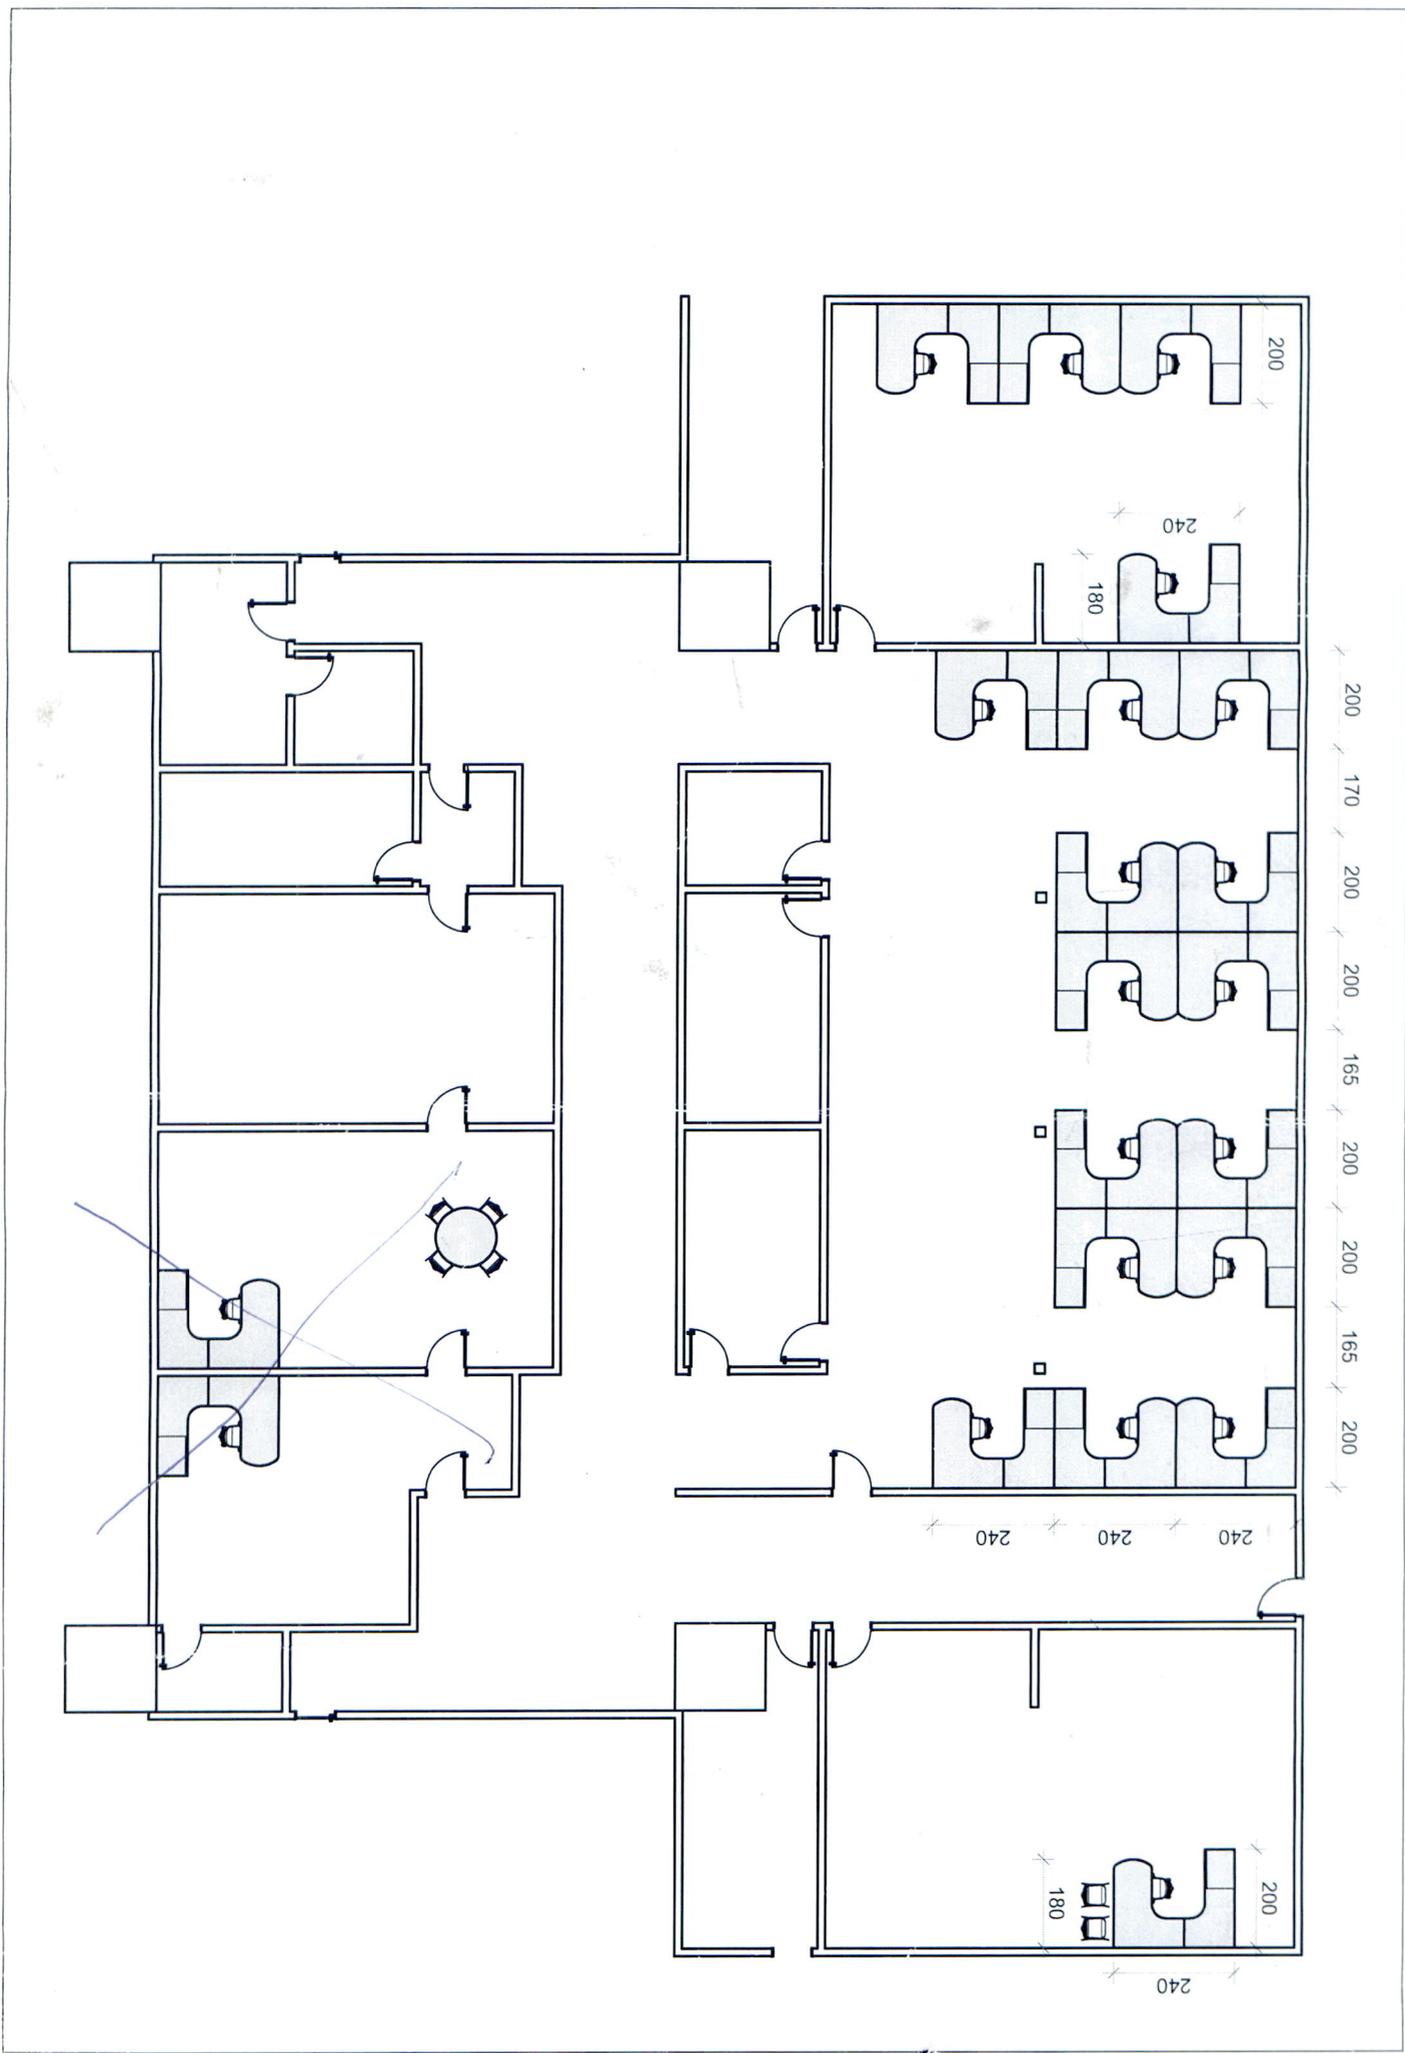

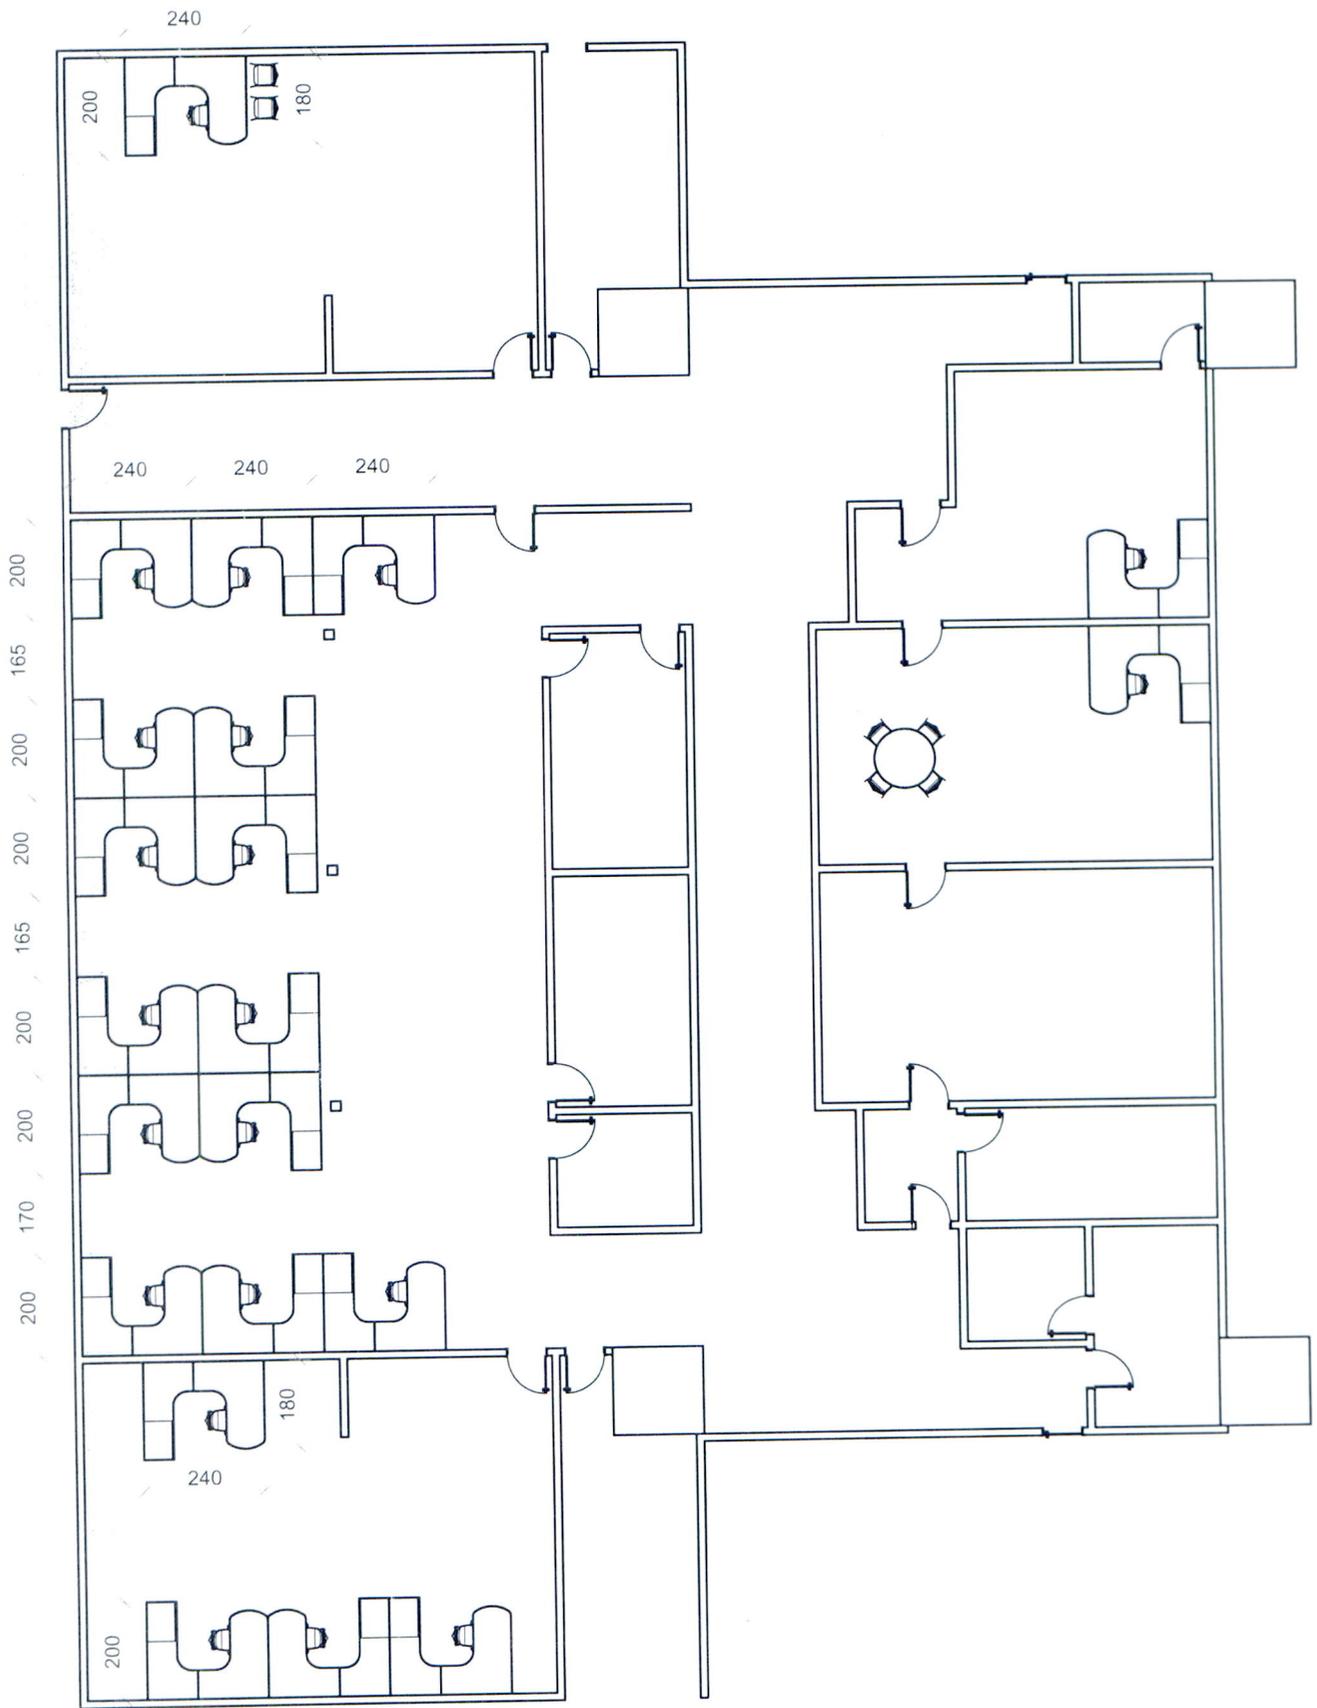

**j.ziliotto**

Avenida Prof. Othon Gama D'Eça, 590  
Centro - Fpolis/SC - Fone: 3025-6616

Cliente  
UFSC - ETUSC / BIBLIOTECA

Arquivo:  
layout\_biblioteca.dwg

Desenho  
RODRIGO

projetos@jziliotto.com.br  
www.jziliotto.com.br

Vendedor  
ROSANGELA

Data  
25/06/2008

Escala  
1:150

Folha  
01/01

## **ADEQUAÇÃO DE CONDIÇÕES DE TRABALHO**

**Nº: 070/GSHST/02**

Local: BU: Balcão de atendimento  
Divisão de Assistência ao Usuário  
Data: 27 de dezembro de 2002  
Técnica: Leonor de Queiroz Lima – Médica Sanitarista  
Tema: Atenuação de riscos ergonômicos

Dando continuidade à avaliação dos postos de trabalho no balcão de atendimento na Divisão de Assistência ao Usuário e preocupados com o número de funcionários que têm apresentado dores em punho, braço, ombro e região cervical, reiteramos a importância da implementação das propostas apresentadas no relatório nº 019/GSHST/01 de 04 de julho de 2001.

Tem-se constatado, no entanto, que parte das cargas de trabalho que incidem sobre os funcionários do setor e resultam em sobrecarga músculo-esquelética decorre das relações estabelecidas com o público atendido e da pressão, em especial nos momentos “de pico”. Frente a estes problemas levantamos duas questões relevantes:

- Introdução de cadeiras para os usuários, senhas de papel e painel indicador com controle remoto sem fio para o atendimento, certamente contribuiria para aumentar a satisfação dos usuários e para minimizar as tensões no setor, a exemplo dos benefícios verificados junto aos trabalhadores bancários. Existe área física suficiente para tal, sem prejuízo da circulação de pessoas e carrinho de transporte de livros.
- O número de funcionários do setor tem-se mostrado insuficiente para as necessidades do setor. A demanda tem aumentado (incremento dos cursos de graduação e pós-graduação), o número de servidores está diminuindo e estes estão envelhecendo, estando ainda mais sujeitos a lesões músculo-esqueléticas. Urge o re-equacionamento do número de funcionários do setor.

O relatório nº 019/GSHST/01 foi recentemente discutido com os servidores do setor a fim de receber novas contribuições que visem seu aperfeiçoamento. As alterações propostas para o móvel constam do **anexo 1**.

Foi entregue aos funcionários do setor um mostruário de cores de fórmica com a identificação das cores mais indicadas para o balcão (nº 1, 2 e 3); foi sugerido que escolham, através de votação entre eles, a cor de preferência da maioria.

Recomendamos também a aquisição de protetores de tela anti-reflexo para aqueles funcionários que referem maior conforto visual com o uso de tal equipamento frente ao contraste de luminosidade entre o ambiente e a tela dos computadores. Os protetores de tela deverão ser individuais, cabendo aos funcionários sua guarda e conservação (poderão assinar termo de recebimento). Ao final do expediente serão guardados na gaveta individual com chave.

Estamos à disposição para dirimir quaisquer dúvidas quanto à implementação do proposto através dos ramais 9534 ou 9337.


  
Dra. Leonor de Queiroz Lima  
Médica Sanitarista  
CRM 7166  
GSHST/DRH/PRAC

**ANEXO 1: Alterações propostas para a confecção do novo balcão**  
(alterações em negrito)

- Construção de tablado a **29 cm** do piso da sala, com revestimento liso com a devida resistência mecânica para suportar a ação das rodas das cadeiras e dos carrinhos (tipo DECOFLEX ®), sobre o qual será apoiado o balcão;
- Altura do balcão: **73 cm** acima do tablado, na área interna da sala (total de 102 cm a partir do piso cerâmico);
- **Recuo de 15x15 cm**, junto ao piso (rodapé), na frente do balcão – acesso dos usuários (espaço para os pés dos usuários, que permite sua maior aproximação e melhor comunicação);
- **04 Gavetas com chave** (de uso individual para guarda do troco, objetos pessoais e caixa do protetor de tela) sob a bancada, nas **medidas: alt:10 cm, largura: 32 cm, profundidade: 45 cm**;
- Rampa em madeira na área externa à sala, a partir da porta (**29 cm** de altura), com **2,9 m** de comprimento e 1,80 m de largura; aplicação de fita adesiva antiderrapante;





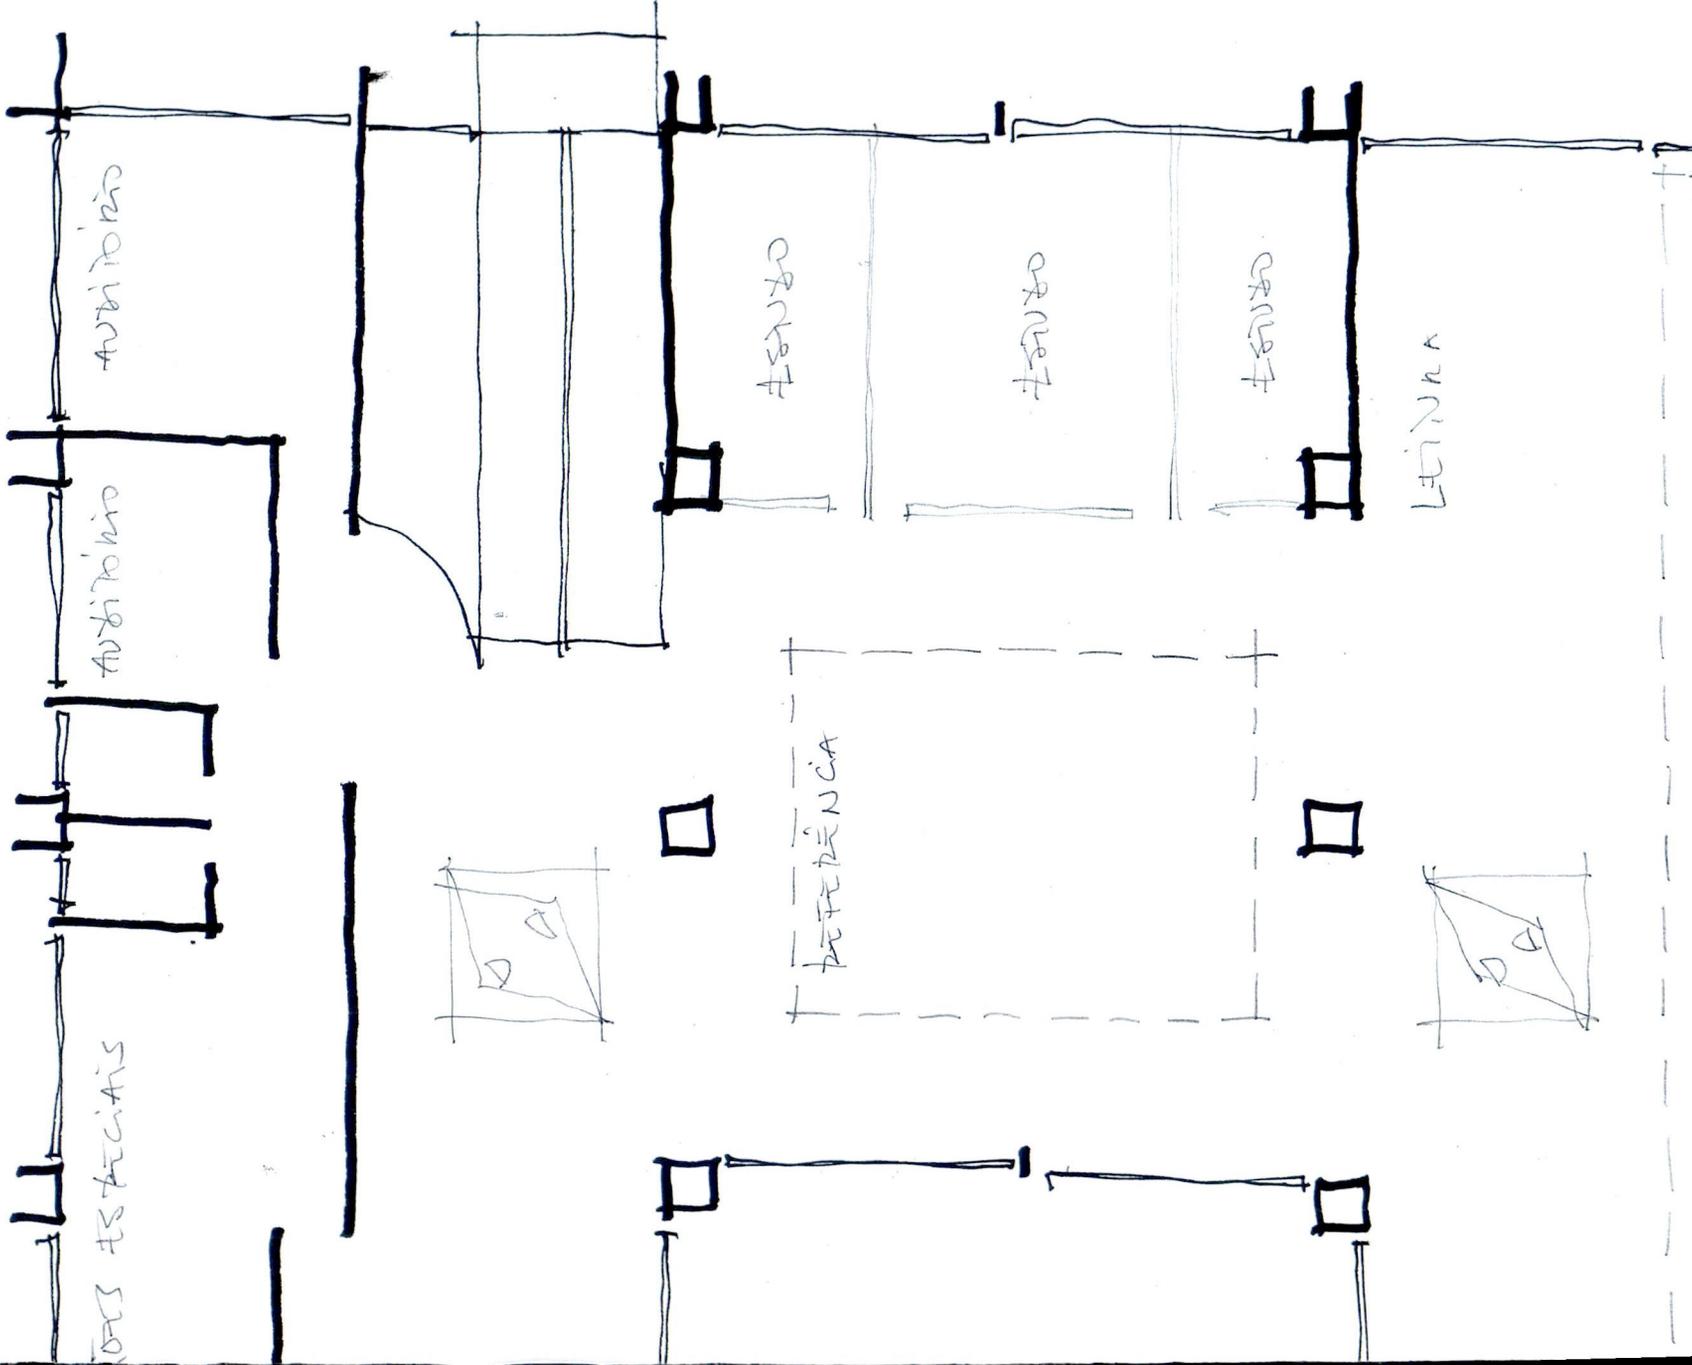

UFSC-ETUSC

objeto BIBLIOTECA

conteúdo LAYOUT FAVTD. 6UF.


ref | val | 06 | data | 08

Et ARQ

etapa | espec | desenho

LUIZ ROBERTO MAYR - ARQUITETO



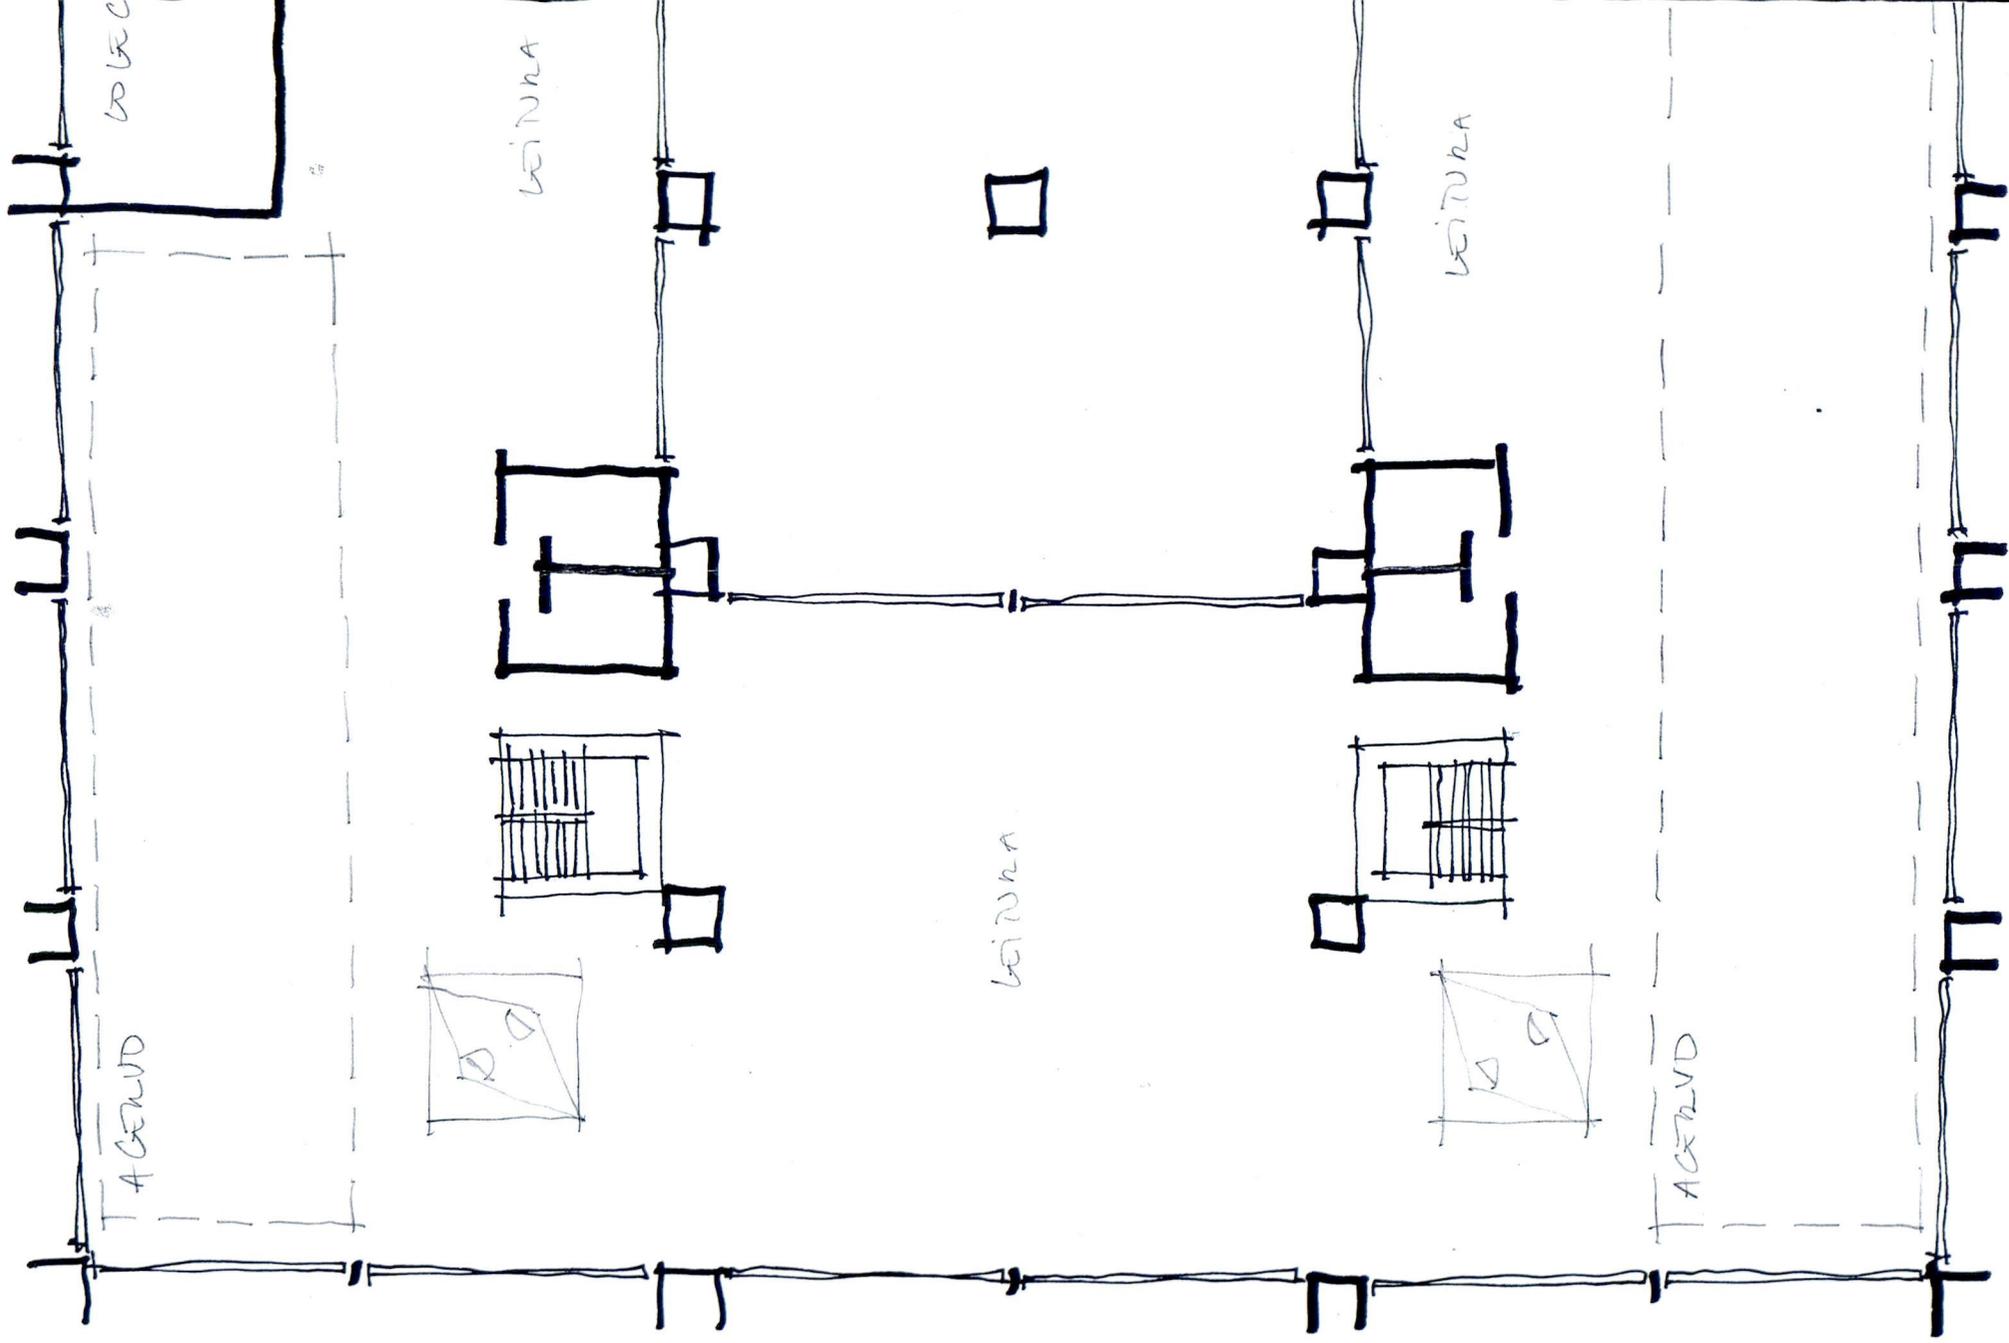


BASE INTERNA EM COMPENSADO  
(3 CHAPAS COLADAS) COM PARTE SUPERIOR EM  
LAMINADO DECORATIVO. H=0,875m DO CHÃO.

DIVISÓRIA EM MDF COM 4cm DE ESPESURA  
E LATERAIS COM 1,90m (H=1,25m)

BASE EXTERNA EM COMPENSADO  
(3 CHAPAS COLADAS) COM PARTE SUPERIOR EM  
LAMINADO DECORATIVO. H=0,70m DO CHÃO

SUPORTE PARA A BASE NA INCLINAÇÃO  
DE 45° EM RELAÇÃO AO MÓVEL EM  
COMPENSADO (3 CHAPAS COLADAS)  
COM 70cm DE LARGURA E H = 0,546m

LATERAL DO MÓVEL EM COMPENSADO  
(3 CHAPAS COLADAS) H = 0,646m.

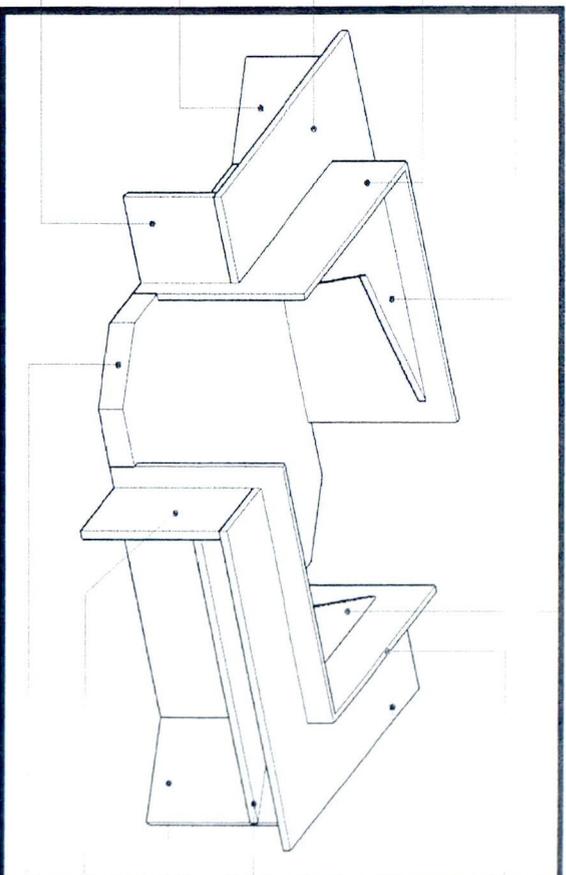

BASE INTERNA EM COMPENSADO  
(3 CHAPAS COLADAS) COM PARTE S  
LAMINADO DECORATIVO. H=0,875m

DIVISÓRIA EM M  
E LATERAIS COM

BASE EXTERNA  
(3 CHAPAS COL  
LAMINADO DEC

BASE EXTERNA P  
(3 CHAPAS COL

SUPORTE PARA  
DE 45° EM RELA  
COMPENSADO (C  
COM 70cm DE L

LATERAL DO MÓ  
(3 CHAPAS COL  
TABUADO EN TA  
COM H= 0,675m

### PERSPECTIVA 3


BASE INTERNA EM COMPENSADO  
(3 CHAPAS COLADAS) COM PARTE SUPERIOR EM  
LAMINADO DECORATIVO. H=0,875m DO CHÃO.

DIVISÓRIA EM MDF COM 4cm DE ESPESURA  
E LATERAIS COM 1,90m (H=1,25m)

BASE EXTERNA EM COMPENSADO  
(3 CHAPAS COLADAS) COM PARTE SUPERIOR EM  
LAMINADO DECORATIVO. H=0,70m DO CHÃO

SUPORTE PARA A BASE NA INCLINAÇÃO  
DE 45° EM RELAÇÃO AO MÓVEL EM  
COMPENSADO (3 CHAPAS COLADAS)  
COM 70cm DE LARGURA E H = 0,546m

LATERAL DO MÓVEL EM COMPENSADO  
(3 CHAPAS COLADAS) H= 0,646m.

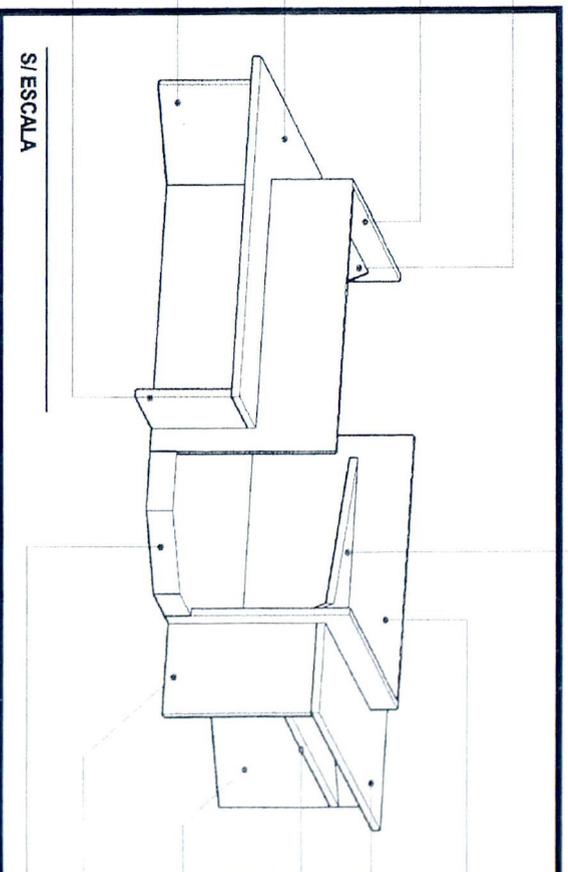

SI ESCALA

BASE INTER  
(3 CHAPAS C  
LAMINADO D

DIVISÓRIA E  
E LATERAIS

BASE EXTER  
(3 CHAPAS C  
LAMINADO D

BASE EXTER  
(3 CHAPAS C  
LAMINADO DEC

SUPORTE P  
DE 45° EM R  
COMPENSA  
COM 70cm D

LATERAL DO  
(3 CHAPAS C  
TABUADO E  
COM H= 0,67

### PERSPECTIVA 4

UPERIOR EM  
DO CHÃO.

DE COM 4cm DE ESPESURA  
H=1,80m (H=1,25m)

EM COMPENSADO  
LADIS/COM PARTE SUPERIOR EM  
DECORATIVO. H=1,05m DO CHÃO

EM COMPENSADO  
ADAS). H=0,70m DO CHÃO

A BASE NA INCLINAÇÃO  
ÇÃO AO MÓVEL EM  
3 CHAPAS COLADAS)  
LARGURA E H = 0,996m

VEL EM COMPENSADO  
IDAS) H= 0,996m.

SULAS DE MADEIRA

BASE EXTERNA EM COMPENSADO  
(3 CHAPAS COLADAS/COM PARTE SUPERIOR EM  
LAMINADO DECORATIVO. H=0,70m DO CHÃO

LATERAL DO MÓVEL EM COMPENSADO  
(3 CHAPAS COLADAS) H= 0,946m.

TABUADO EM TABUAS DE MADEIRA  
COM H= 0,175m

NA EM COMPENSADO  
COLADIS/COM PARTE SUPERIOR EM  
DECORATIVO. H=0,875m DO CHÃO.

M MDF COM 4cm DE ESPESURA  
COM 1,80m (H=1,25m)

NA EM COMPENSADO  
COLADIS/COM PARTE SUPERIOR EM  
DECORATIVO. H=1,05m DO CHÃO

NA EM COMPENSADO  
COLADIS). H=0,70m DO CHÃO


ARA A BASE NA INCLINAÇÃO  
ELAÇÃO AO MÓVEL EM  
DO (3 CHAPAS COLADAS)  
E LARGURA E H = 0,996m

MÓVEL EM COMPENSADO  
COLADAS) H= 0,996m.

NA TABUAS DE MADEIRA  
3m

BASE INTERNA EM  
COMPENSADO (3 CHAPAS  
COLADAS/COM PARTE  
SUPERIOR EM  
LAMINADO DECORATIVO.  
H=1,05m DO CHÃO.

DIVISÓRIA EM MDF COM  
4cm DE ESPESURA  
E LATERAIS COM  
1,80m (H=1,25m)

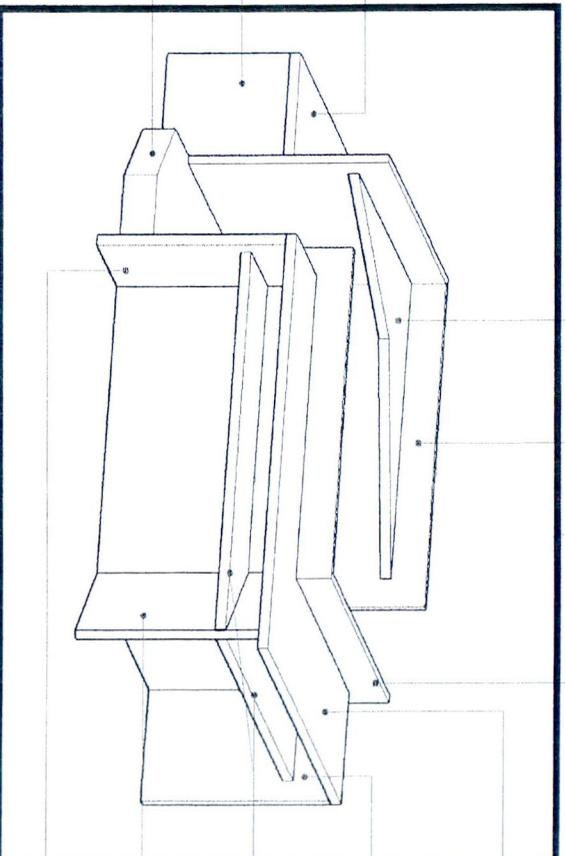

BASE EXTERNA EM  
COMPENSADO  
(3 CHAPAS COLADAS) COM  
PARTE SUPERIOR EM  
LAMINADO DECORATIVO.  
H=1,05m DO CHÃO

LATERAL DO MÓVEL EM  
COMPENSADO (3 CHAPAS  
COLADAS) H= 0,996m.

BASE EXTERNA EM  
COMPENSADO (3 CHAPAS  
COLADAS). H=0,70m DO CHÃO

SUPORTE PARA A BASE  
NA INCLINAÇÃO DE 45°  
EM RELAÇÃO AO MÓVEL  
EM COMPENSADO (3 CHAPAS  
COLADAS) COM 70cm DE  
LARGURA E H = 0,996m

LATERAL DO MÓVEL EM  
COMPENSADO (3 CHAPAS  
COLADAS) H= 0,996m.

## PERSPECTIVA 5

S/ESCALA

# UFSC - ETUSC

## BIBLIOTECA

### DETALHE MOBILIÁRIO

DATA

20/04/07

ESCALA

INDICADA

DESENHO:

TATIANE BITTENCOURT

CONTEÚDO: PERSPECTIVA 3/ PERSPECTIVA 4

PERSPECTIVA 5/ PERSPECTIVA 6

ARQUITETO:

LUIZ ROBERTO MAYR

FRANQUIA

05/05

BASE INTERNA EM COMPENSADO  
(3 CHAPAS COLADAS) COM PARTE SUPERIOR EM  
LAMINADO DECORATIVO. H=0,975m DO CHÃO.

LATERAL DO MÓVEL EM COMPENSADO  
(3 CHAPAS COLADAS) H= 0,996m

DIVISÓRIA EM MDF COM 4cm DE ESPESSURA  
E LATERAIS COM 1,98m (H=1,25m)


BASE EXTERNA EM COMPENSADO  
(3 CHAPAS COLADAS) COM PARTE SUPERIOR EM  
LAMINADO DECORATIVO. H=1,05m DO CHÃO

BASE EXTERNA EM COMPENSADO  
(3 CHAPAS COLADAS). H=0,79m DO CHÃO

SUPORTE PARA A BASE NA INCLINAÇÃO  
DE 45° EM RELAÇÃO AO MÓVEL EM  
COMPENSADO (3 CHAPAS COLADAS)  
COM 70cm DE LARGURA E H = 0,996m

BASE EXTERNA EM COMPENSADO  
(3 CHAPAS COLADAS). H=0,79m DO CHÃO

LATERAL DO MÓVEL EM COMPENSADO  
(3 CHAPAS COLADAS) H= 0,996m.

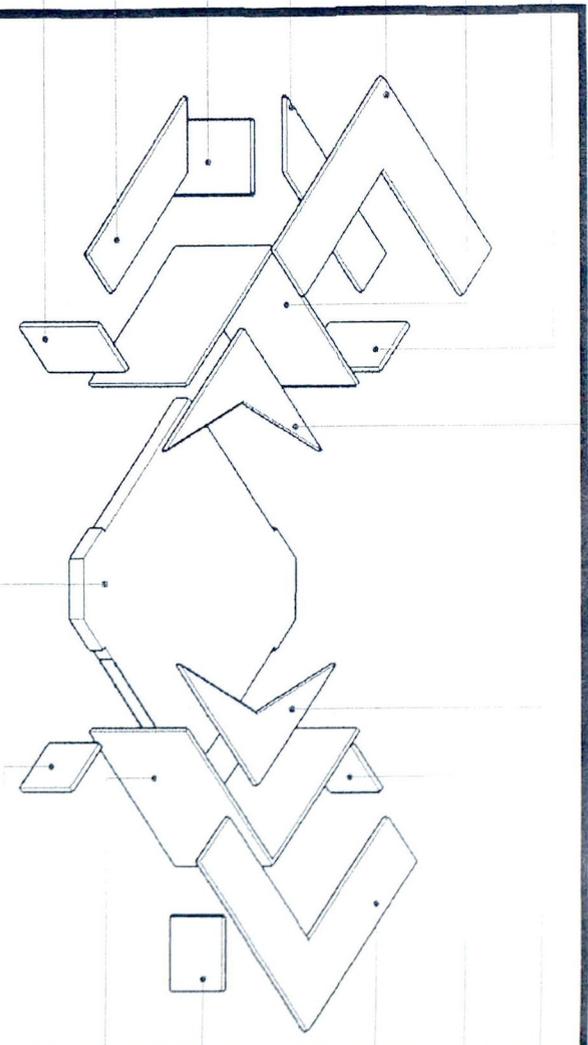

## MÓVEL EXPLODIDO

S/ ESCALA

BASE INTERNA EM COMPENSADO  
(3 CHAPAS COLADAS) COM PARTE SUPERIOR EM  
LAMINADO DECORATIVO. H=0,975m DO CHÃO.


DIVISÓRIA EM MDF COM 4cm DE ESPESSURA  
E LATERAIS COM 1,98m (H=1,25m)

BASE EXTERNA EM COMPENSADO  
(3 CHAPAS COLADAS) COM PARTE SUPERIOR EM  
LAMINADO DECORATIVO. H=1,05m DO CHÃO

BASE EXTERNA EM COMPENSADO  
(3 CHAPAS COLADAS). H=0,79m DO CHÃO

SUPORTE PARA A BASE NA INCLINAÇÃO  
DE 45° EM RELAÇÃO AO MÓVEL EM  
COMPENSADO (3 CHAPAS COLADAS)  
COM 70cm DE LARGURA E H = 0,996m

LATERAL DO MÓVEL EM COMPENSADO  
(3 CHAPAS COLADAS) H= 0,996m.

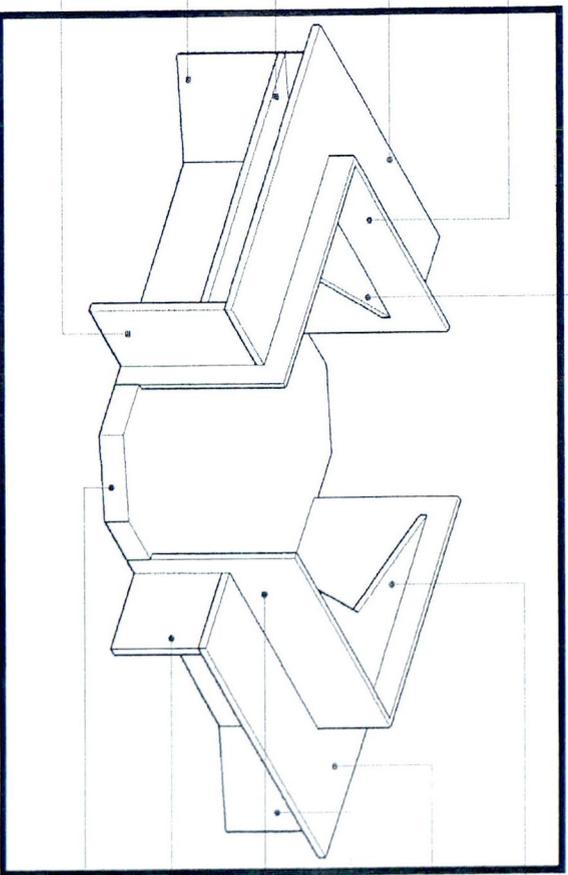

BASE INTERNA  
(3 CHAPAS CO  
LAMINADO DE

BASE EXTERN  
(3 CHAPAS CO  
LAMINADO DE

SUPORTE PAR  
DE 45° EM REL  
COMPENSAD  
COM 70cm DE

DIVISÓRIA EM  
E LATERAIS C

LATERAL DO M  
(3 CHAPAS CO

TABLAO EM  
COM H= 0,975m

## PERSPECTIVA 1

S/ ESCALA

BASE INTERNA EM COMPENSADO  
(3 CHAPAS COLADAS) COM PARTE SUPERIOR EM  
LAMINADO DECORATIVO. H=1,05m DO CHÃO.

LATERAL DO MÓVEL EM COMPENSADO  
(3 CHAPAS COLADAS) H= 0,966m.

BASE EXTERNA EM COMPENSADO  
(3 CHAPAS COLADAS) COM PARTE SUPERIOR EM  
LAMINADO DECORATIVO. H=0,70m DO CHÃO

SUPORTE PARA A BASE NA INCLINAÇÃO  
DE 45° EM RELAÇÃO AO MÓVEL EM  
COMPENSADO (3 CHAPAS COLADAS)  
COM 70cm DE LARGURA E H = 0,646m

DIVISÓRIA EM MDF COM 4cm DE ESPESSURA  
E LATERAIS COM 1,80m (H=1,25m)

LATERAL DO MÓVEL EM COMPENSADO  
(3 CHAPAS COLADAS) H= 0,566m.

TABUADO EM TABUAS DE MADEIRA  
COM H= 0,175m

DIVISÓRIA EM MDF COM 4cm DE ESPESSURA  
E LATERAIS COM 1,80m (H=1,25m)

SUPORTE PARA A BASE NA INCLINAÇÃO  
DE 45° EM RELAÇÃO AO MÓVEL EM  
COMPENSADO (3 CHAPAS COLADAS)  
COM 70cm DE LARGURA E H = 0,646m

BASE EXTERNA EM COMPENSADO  
(3 CHAPAS COLADAS) COM PARTE SUPERIOR EM  
LAMINADO DECORATIVO. H=0,70m DO CHÃO

LATERAL DO MÓVEL EM COMPENSADO  
(3 CHAPAS COLADAS) H= 0,646m.

EM COMPENSADO  
LADASCOM PARTE SUPERIOR EM  
CORATIVO. H=1,05m DO CHÃO.

A EM COMPENSADO  
LADASCOM PARTE SUPERIOR EM  
CORATIVO. H=0,70m DO CHÃO

A A BASE NA INCLINAÇÃO  
AÇÃO AO MÓVEL EM  
(3 CHAPAS COLADAS)  
LARGURA E H = 0,646m

MDF COM 4cm DE ESPESSURA  
COM 1,80m (H=1,25m)

MÓVEL EM COMPENSADO  
(3 CHAPAS COLADAS) H= 0,646m.

TÁBUAS DE MADEIRA

BASE INTERNA EM  
COMPENSADO (3 CHAPAS  
COLADAS) COM PARTE  
SUPERIOR EM  
LAMINADO DECORATIVO.  
H=1,05m DO CHÃO.

BASE INTERNA EM  
COMPENSADO (3 CHAPAS  
COLADAS) COM PARTE  
SUPERIOR EM LAMINADO  
DECORATIVO. H=0,37m  
DO CHÃO.


BASE EXTERNA EM  
COMPENSADO  
(3 CHAPAS COLADAS) COM  
PARTE SUPERIOR EM  
LAMINADO DECORATIVO.  
H=1,05m DO CHÃO

SUPORTE PARA A BASE  
NA INCLINAÇÃO DE 45°  
EM COMPENSADO (3  
CHAPAS COLADAS)  
COM 70cm DE LARGURA  
E H = 0,646m

DIVISÓRIA EM MDF COM  
4cm DE ESPESSURA E  
LATERAIS COM 1,80m  
(H=1,25m)

LATERAL DO MÓVEL EM  
COMPENSADO (3 CHAPAS  
COLADAS) H= 0,996m.

TABUADO EM TABUAS  
DE MADEIRA COM  
H= 0,175m

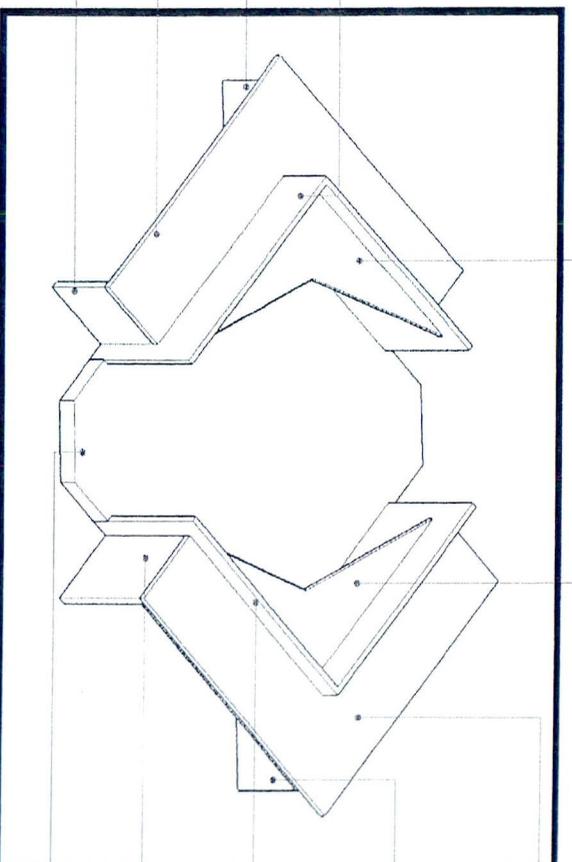

## PERSPECTIVA 2

1/5 ESCALA

# UFSC - ETUSC

## BIBLIOTECA

### DETALHE MOBILIÁRIO

DATA

20/04/07

ESCALA

INDICADA

DESENHO:

TATIANE BITTENCOURT

CONTEÚDO: ESQUEMA DE MONTAGEM/  
PERSPECTIVAS 1 E 2


PRANCHA

ARQUITETO:

LUIZ ROBERTO MAYR

04/05

TABLADO EM TABUAS DE MADEIRA  
COM H=0,175m

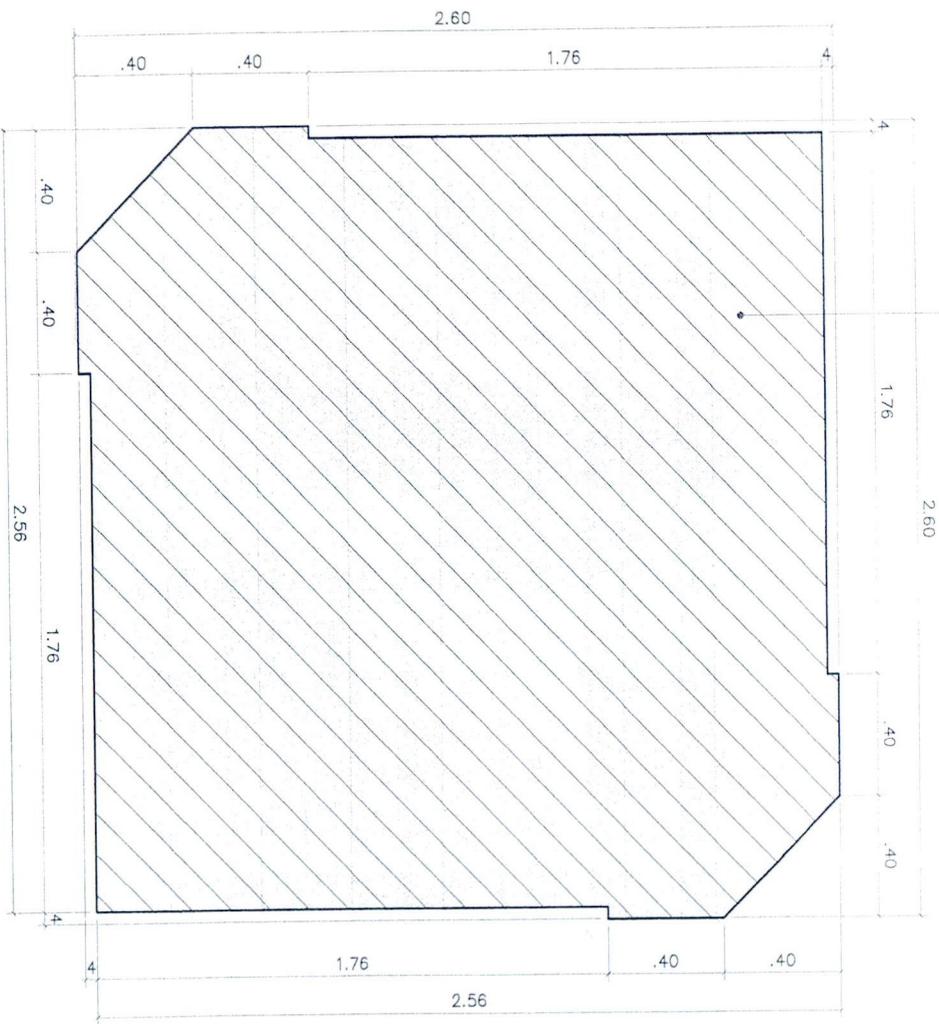

## TABLADO


ESCALA 1/25

## BAS

ESCALA




SUPORTE PARA A BASE NA REGIÃO DE 45° EM RELAÇÃO AO MOVIMENTO COMPENSADO E CHAPAS COLADAS COM ESPESSURA=5,4mm

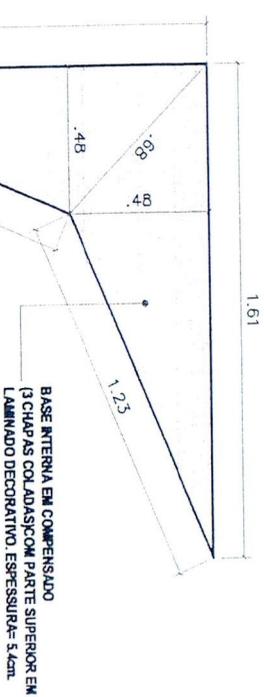

BASE INTERNA EM COMPENSADO (3 CHAPAS COLADAS) COM PARTE SUPERIOR EM LAMINADO DECORATIVO. ESPESSURA=5,4mm.

## APOIO 1

ESCALA 1/25

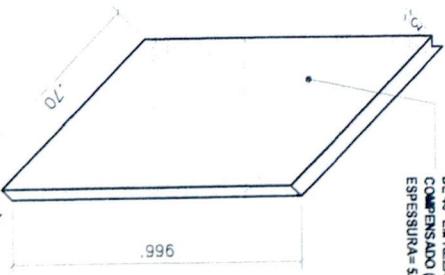


LATERAIS DO MOVIMENTO (3 CHAPAS COLADAS) LAMINADO DECORATIVO. ESPESSURA=5,4mm.

## BASE INTERNA (2UN)


ESCALA 1/25

## LATERAL 1 (2N)

ESCALA 1/25

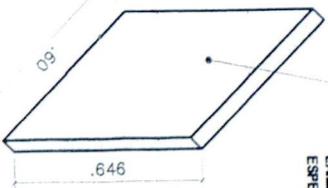

2.25

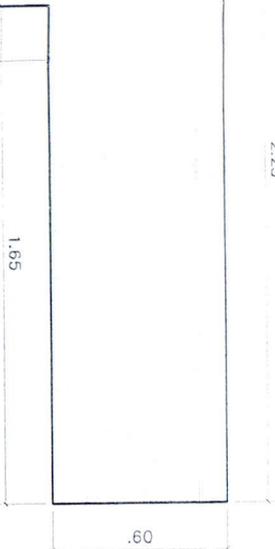

BASE DE APOIO EXTERNA EM  
COMPENSADO (3 CHAPAS COLADAS)  
ESPESURA= 5,4cm.




## BASE EXTERNA DE APOIO (2UN)


ESCALA 1/25

## BASE EXTERNA (2UN)

ESCALA 1/25

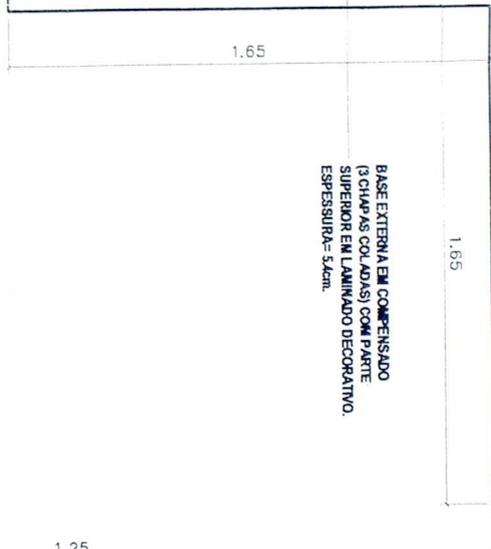


DIVISÓRIA EM MDF COM DUAS  
FASES UNIDAS COM ÂNGULO  
DE 90° E ESPESURA DE 4cm.

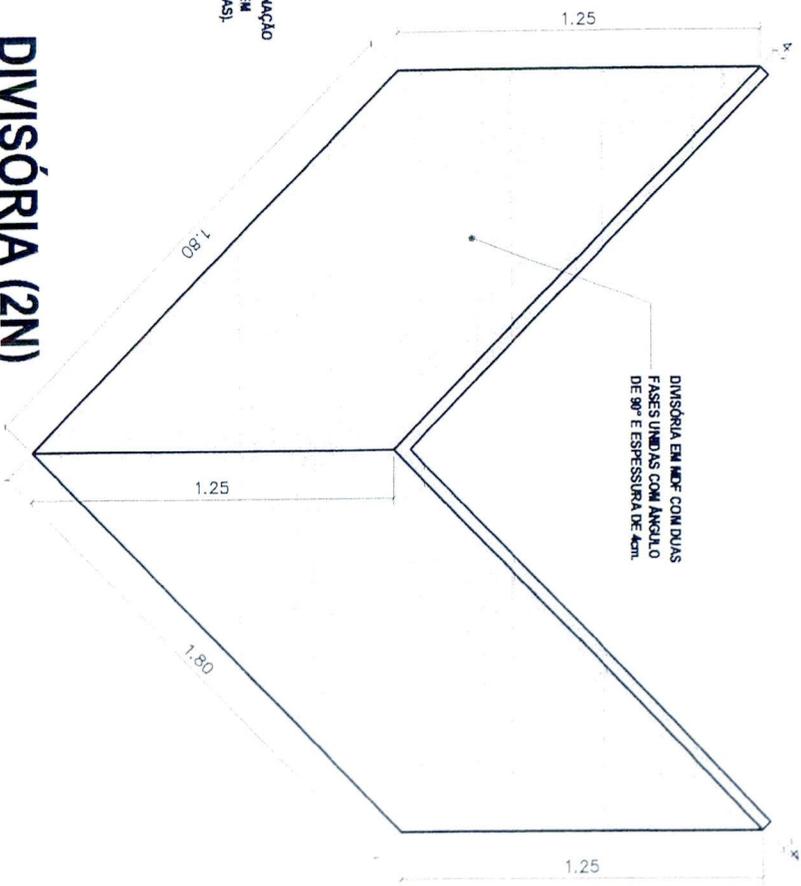

## DIVISÓRIA (2N)

ESCALA 1/25

SUPOORTE PARA A BASE NA INICIAÇÃO  
DE 45° EM RELAÇÃO AO MÓVEL EM  
COMPENSADO (3 CHAPAS COLADAS)  
ESPESURA= 5,4cm.

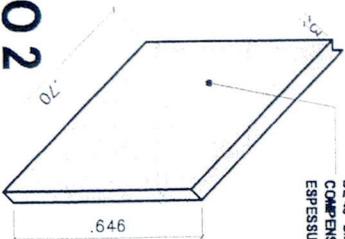


LATERAIS DO MÓVEL EM COMPENSADO  
(3 CHAPAS COLADAS) REVESTIDA EM  
LAMINADO DECORATIVO.  
ESPESURA= 5,4cm.

## APOIO 2

ESCALA 1/25

LATERAIS DO MÓVEL EM COMPENSADO  
(3 CHAPAS COLADAS) REVESTIDA EM  
LAMINADO DECORATIVO.  
ESPESURA= 5,4cm.

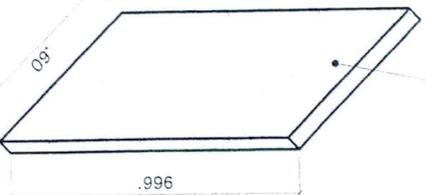

## LATERAL 2 (2N)

ESCALA 1/25

# UFSC - ETUSC

## BIBLIOTECA

### DETALHE MOBILIÁRIO

DATA

2004/07

ESCALA

INDICADA

DESENHO:

TATIANE BITTENCOURT

CONTEÚDO:

TABLADEO/BASES/APÓIOS  
E DIVISÓRIAS

PRANCHA

03/05


ARQUITETO:

LUIZ ROBERTO MAYR

DIVISÓRIA EM MDF COM 4cm DE ESPESSURA  
E LATERAIS COM 1,80m (H=1,25m)

BASE EXTERNA EM COMPENSADO  
(3 CHAPAS COLADAS) COM PARTE SUPERIOR EM  
LAMINADO DECORATIVO. H=0,70m DO CHÃO.

SUPORTE PARA A BASE NA INCLINAÇÃO  
DE 45° EM RELAÇÃO AO MOVEL EM  
COMPENSADO (3 CHAPAS COLADAS)  
COM 70cm DE LARGURA E H = 0,646m

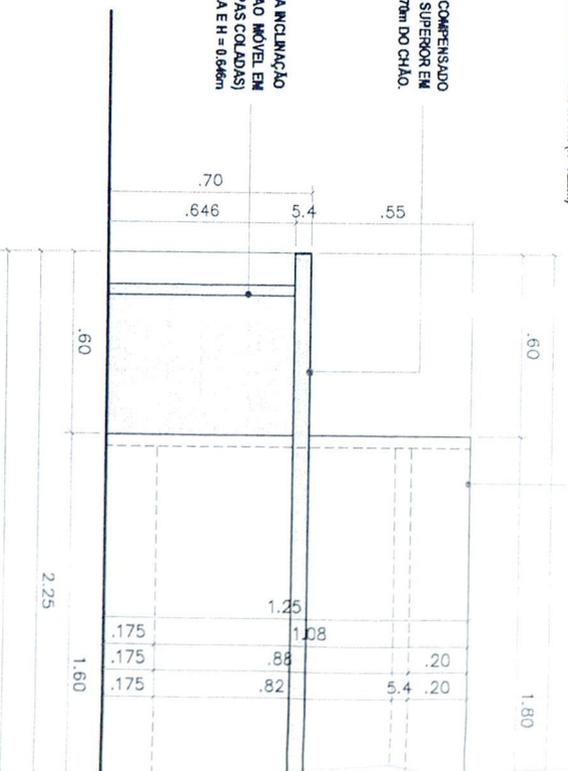

## VISTA 1


ESCALA 1/25

BASE EXTERNA EM COMPENSADO  
(3 CHAPAS COLADAS) COM PARTE SUPERIOR EM  
LAMINADO DECORATIVO. H=1,05m DO CHÃO.

DIVISÓRIA EM MDF COM 4cm DE ESPESSURA  
E LATERAIS COM 1,80m (H=1,25m)

SUPORTE PARA A BASE NA INCLINAÇÃO  
DE 45° EM RELAÇÃO AO MOVEL EM  
COMPENSADO (3 CHAPAS COLADAS)  
COM 70cm DE LARGURA E H = 0,646m

BASE EXTERNA EM COMPENSADO  
(3 CHAPAS COLADAS). H=0,70m DO CHÃO.

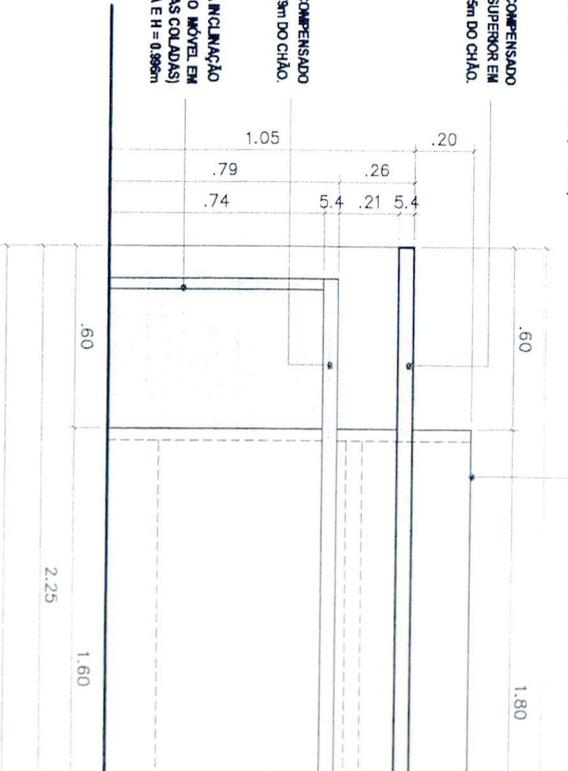

## VISTA 2

ESCALA 1/25

TABLADEO EM TÁBUAS DE MADEIRA  
COM H= 0,17m







BASE INTERNA EM COMPENSADO  
(3 CHAPAS COLADAS) COM PARTE SUPERIOR EM  
LAMINADO DECORATIVO. H=1,05m DO CHÃO.

DIVISÓRIA EM MDF COM 4cm DE ESPESSURA  
E LATERAIS COM 1,80m (H=1,25m)

BASE EXTERNA EM COMPENSADO  
(3 CHAPAS COLADAS) REVESTIDA  
EM LAMINADO DECORATIVO H=0,70m

PROJEÇÃO DO SUPORTE PARA A BASE NA  
INCLINAÇÃO DE 45° EM RELAÇÃO AO MOVEL  
EM COMPENSADO (3 CHAPAS COLADAS)  
COM 70cm DE LARGURA. E H = 0,996m

# UFSC - ETUSC

## BIBLIOTECA

### DETALHE MOBILIÁRIO

DATA  
20/04/07

ESCALA  
INDICADA


DESENHO: TATIANE BITTENCOURT


CONTEÚDO: PLANTA BAIXA - BALÇÃO BIBLIOTECÁRIO

PRANCHA

ARQUITETO: LUIZ ROBERTO MAYR

01/05

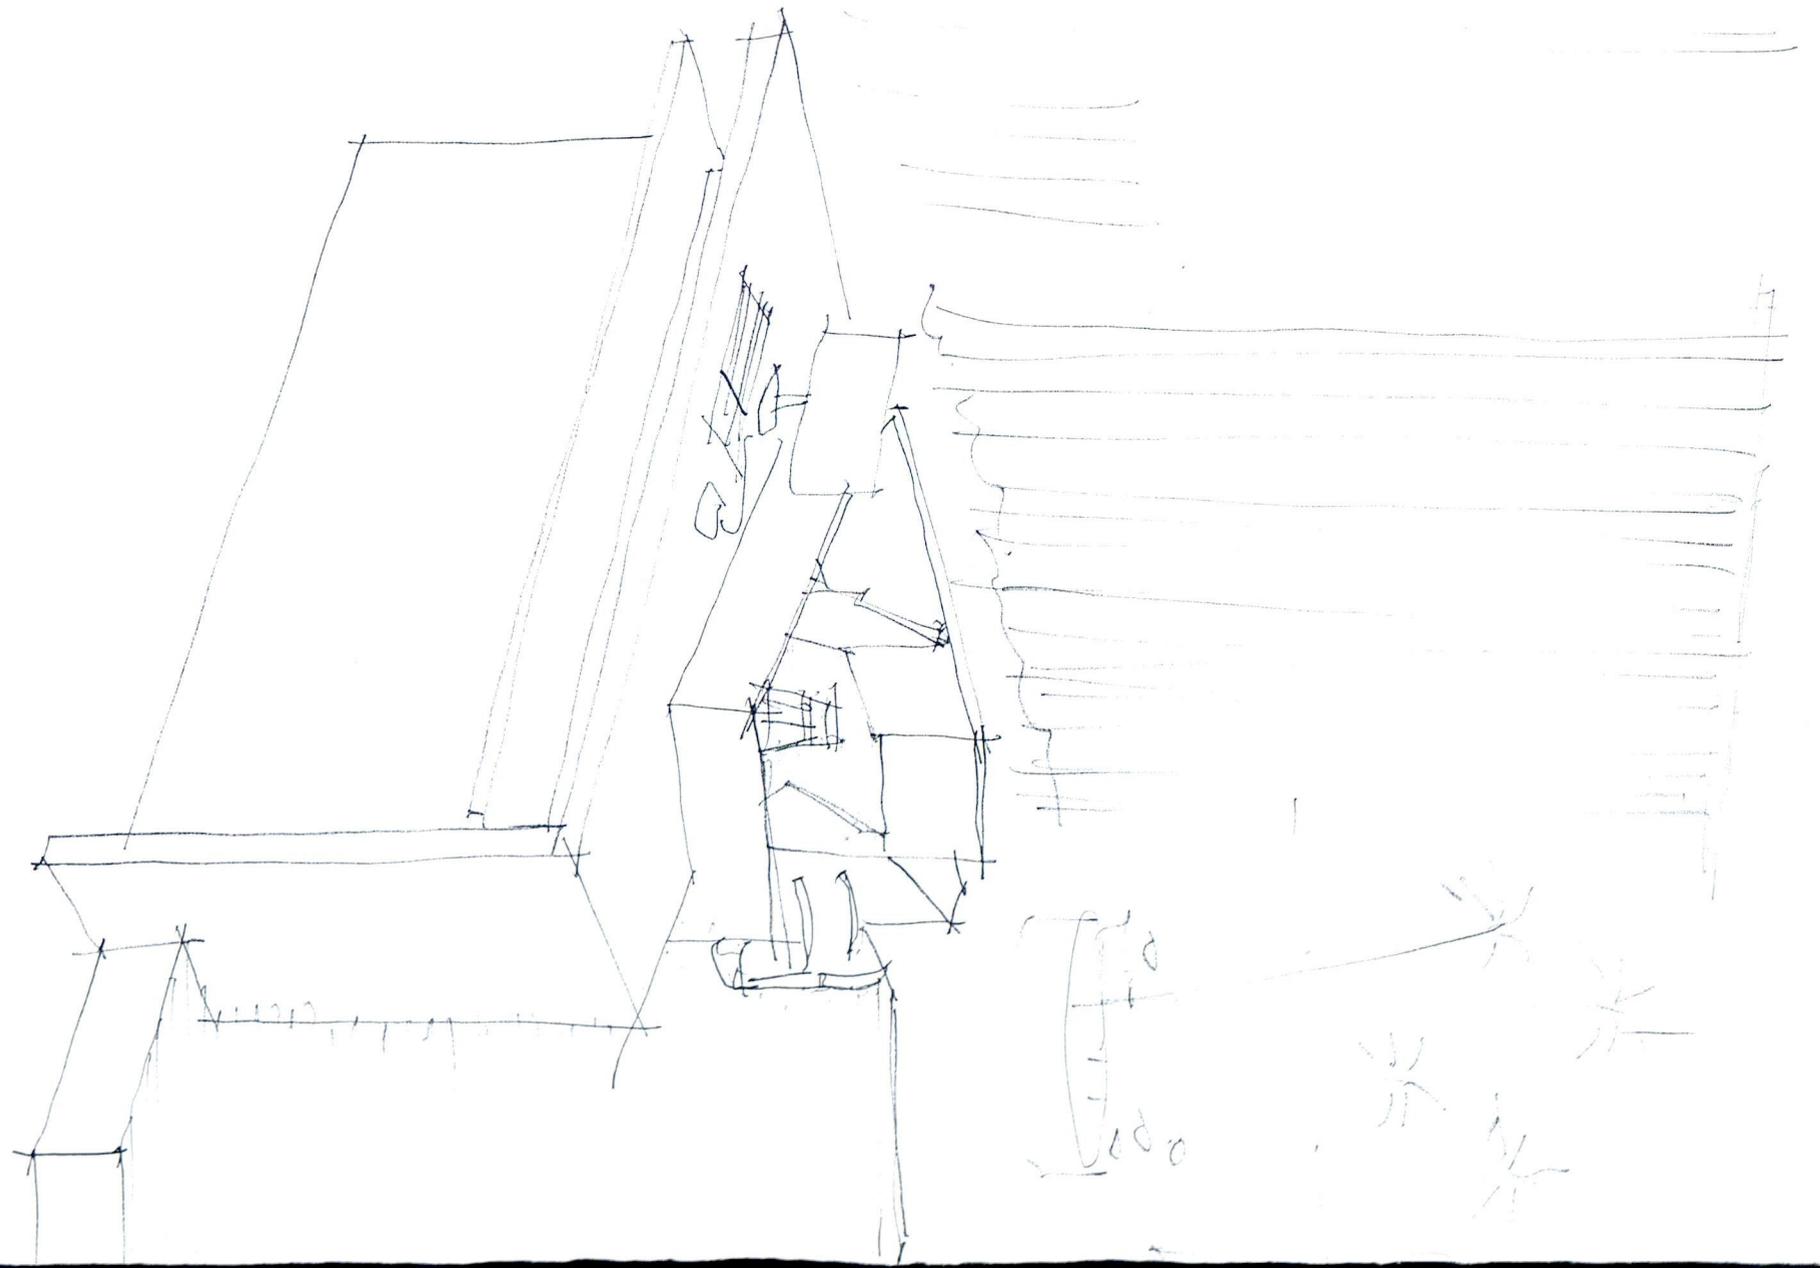

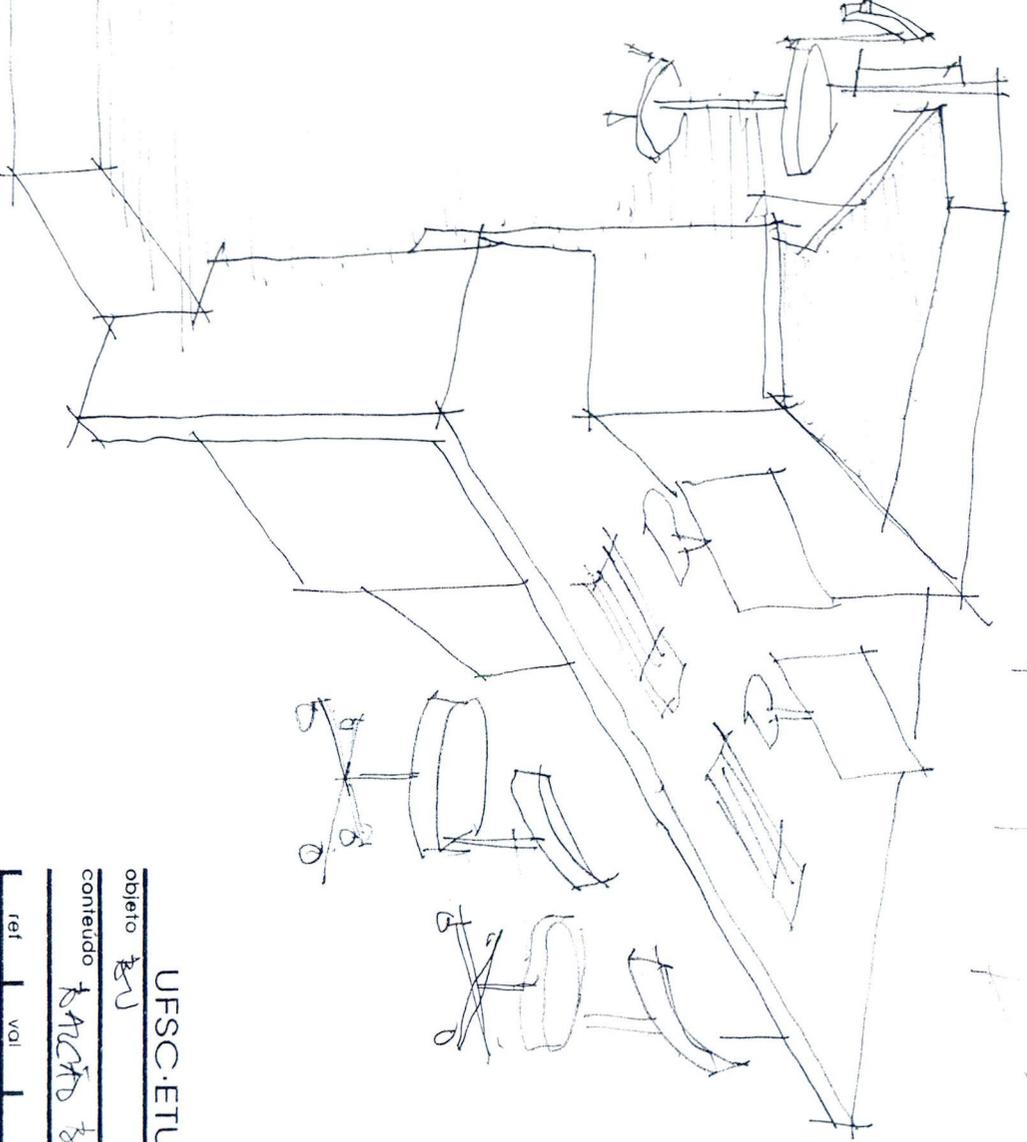

UFSC-ETUSC


objeto *ban*

conteúdo *banco híbrido Admão*

ref | val | data |

*14* | *428* |

etopa | espec | desenho |  
LUIZ ROBERTO MAYR, ARQUITETO

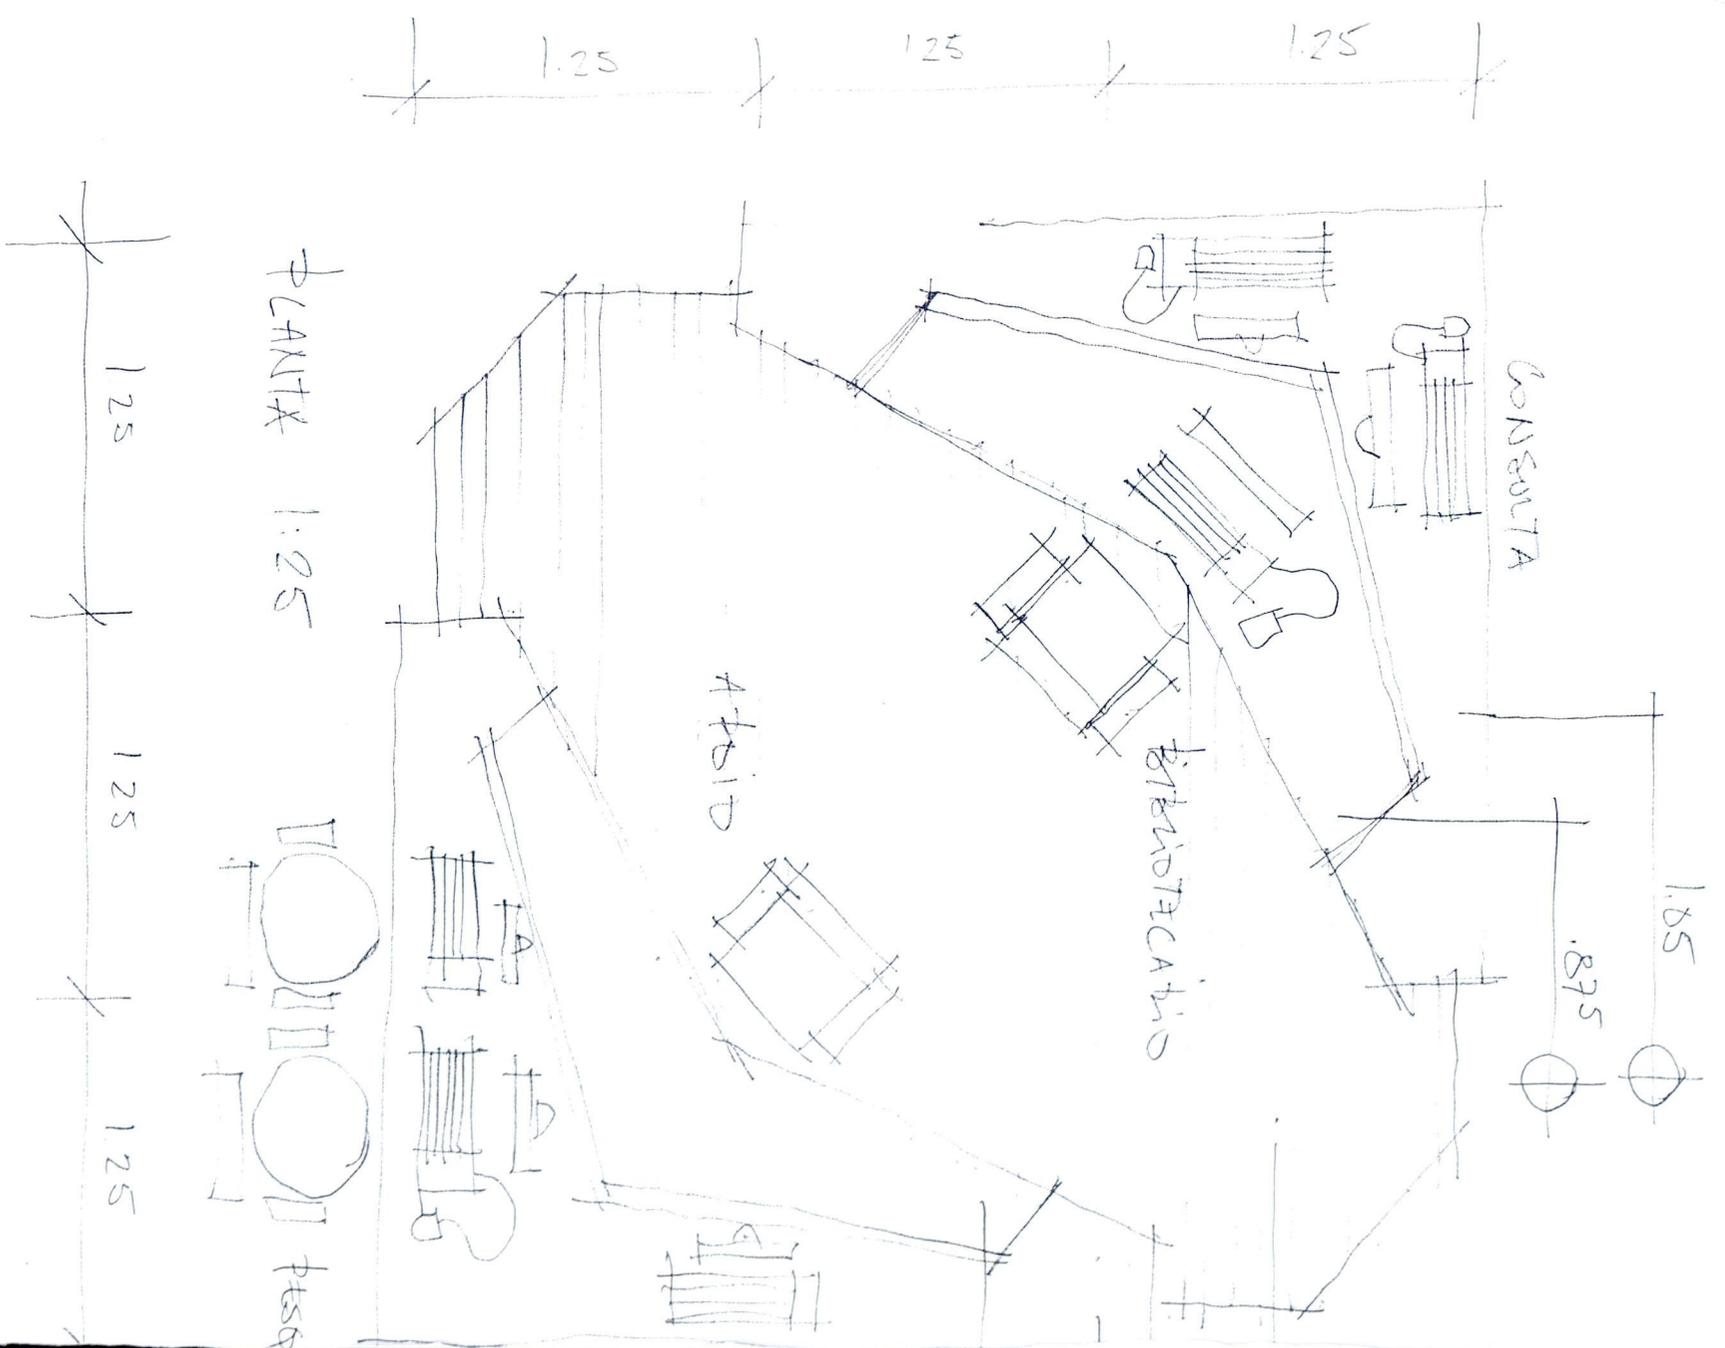

1.25

1.25

PLANTA 1:25

PLANTA

CONSULTA

A-810

BIBLIOTECARIO

1.85


.875

125  $\phi$

70  $\phi$

1,85  $\phi$

Arqs  
Enfusiões

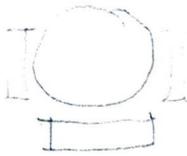

USA

UFSC-ETUSC

objeto tribuna

contida calçada tribuna

rel | vol | 16 | 2 | data | 07

etapa 17 | espec. Arqs | desenho  
LUIZ ROBERTO MAYR, ARQUITETO